

PAREIL

Portfolio Bureau d'architecture



L'agence PAREIL est co-fondée par Laetitia Paradis & Caroline Weill, toutes deux architectes DE HMONP, diplômées de l'ENSA-Paris-Belleville.

Implantée à Marseille et Paris, l'expertise de l'agence balaie tout type de programme mais se concentre principalement sur la question de la transformation, de l'ouverture et de l'évolution des projets dans le temps.

Nous sommes convaincues que l'architecture demande, quel que soit le projet, la même exigence de conception : la compréhension de la complexité du territoire, la lecture intensive des lieux et des traces qui y perdurent, la mise en intelligence du projet avec les éléments naturels et matériels.

Conserver ce qui est précieux, améliorer ce qui dérange et créer ce qui manque : nous souhaitons concevoir des projets dans une écriture sobre, adaptable et sensible. Notre démarche exige patience et observation pour prendre en charge l'espace et ce qui l'entoure.

Nous attachons beaucoup d'importance aux prémices de la conception, aux premières ébauches et à la représentation des espaces. Ces fragments de projet doivent créer des lignes directrices qui susciteront de la curiosité, du désir pour leurs présences réelles. Autant de support pour faire parler une chose destinée au monde concret, une réalité encore à venir. Nous voulons ainsi imaginer des lieux où tout semble être à sa place.

Nous croyons en la capacité de l'architecture à résister et à questionner - la commande, le programme, les usages, le chantier...

Les projets peuvent, selon nous, aller à l'encontre des attentes rigides et symboliques de notre époque et créer des liens inattendus.

COLLABORATEURS Nina Rüttimann Valerria Sevruk

CREDITS

Design / Leonie Onas


Photographies
Projets Jaures & Nice / Gabrielle Voinot
Projet Bayard & Le Coq / Bertrand Fompeyrine
Projet Aiguillon / Agnès Clotis
Projet Musc / Jean-Baptiste Thiriet

105 rue du Faubourg du Temple,10 rue Virgile Marron,


Paris 10 Marseille 05

contact@pareilpareil.com www.pareilpareil.com

@pareil.pareil

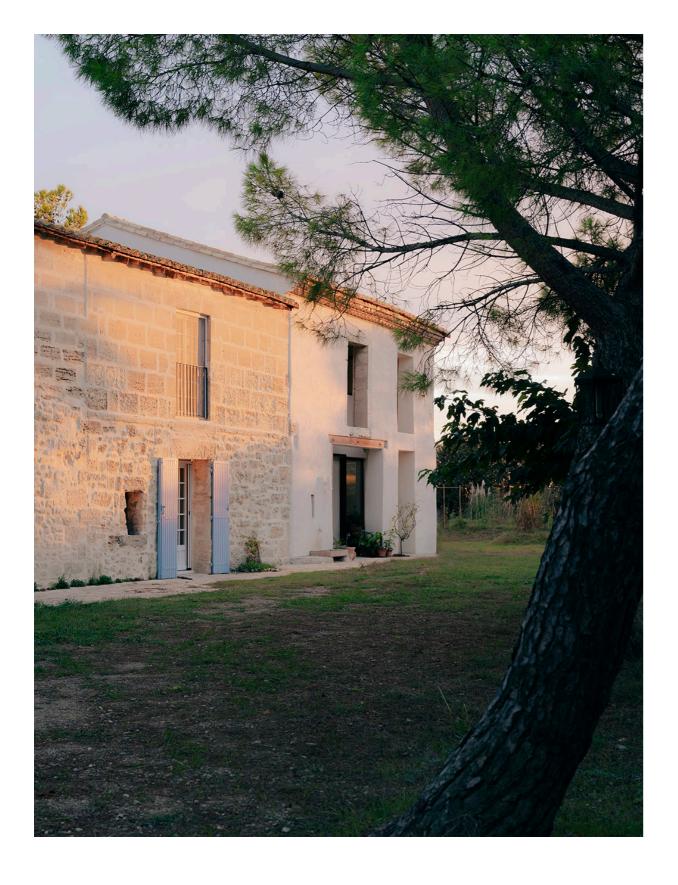

Mas Baudran Résidence d'artistes & logement Reconversion

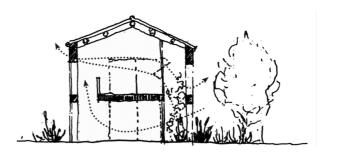

Mission complète

Maitrise d'œuvre :PAREILMaitrise d'ouvrage :PrivéeLocalisation :Arles, FranceCoût travaux :400 000 € H²Surface globale :400 m²

lanning : Démarrage des études en 2021 - Chantier en cours de réception


Arles, France

3







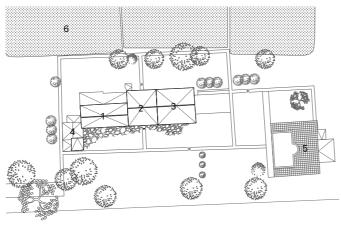

Photographies - © Jean-Baptiste Thiriet Photographies - Maquette d'étude du projet Plan masse - Échelle : 1/1000 1- Corps historique d'habitation, 2- Réserves & grenier, 3- Grange, 4- Pigeonnier


Le Mas Baudran est un domaine d'un hectare situé dans la commune d'Arles. Sa bâtisse est typique de l'architecture agricole camarguaise du 16ème siècle. Situé à 30km de la Méditerranée, il ne s'élève pourtant qu'à 1,5 mètre au-dessus du niveau de la mer. A l'avant-poste des territoires menacés par le dérèglement du climat - montée du niveau des eaux, intensification des risques d'inondation, salinisation des eaux souterraines - il sera un lieu de résistance pour expérimenter et réfléchir un nouveau mode d'habiter et de mobilisations en harmonie avec la nature.

Le projet se décompose en trois parties créatrices de liens et en dialogue permanent. Il y a la maison, pensée autonome en eau et énergie, lieu de vie et de rencontres. Il y a le jardin, espace de permaculture, dont l'objectif serait la totale autonomie et voué à être prêté en chantier d'insertion. Dans le respect du vivant et du conscient. Il y a la résidence, dédiée à la réflexion autour de l'urgence écologique : elle accueillera artistes, plasticiens, dessinateurs, écrivains... dans le d'aujourd'hui et de demain. L'art peut-il contribuer à réparer le vivant ? C'est à cette question que le Mas Baudran entend apporter une réponse.

Le bâti existant, complétés à des époques différentes pour répondre à l'évolution des usages et des besoins du domaine agricole, se constitue des strates suivantes : le corps de ferme d'origine qui compose la zone d'habitation principale, le pigeonnier, la grange et le grenier : le projet consiste très principalement en l'aménagement de ces deux derniers éléments.


L'état sanitaire de ce volume révèle un grand potentiel : des murs d'enceinte en pierre épais, des poutres en bois massif saines, des fenestrous existants de ventilation, etc. L'intégration du projet se fait en 3 temps:


- 1- Mise à distance de la façade sud, transition douce entre l'extérieur et l'intérieur, et création d'un espace tampon bioclimatique (patio).
- 2- Création d'un volume « flottant », mezzanine à l'usage flexible, en lien avec l'ensemble des espaces intérieurs et extérieurs.
- 3- Ouverture sur la maison d'origine et organisation des rapports d'échelle entre le projet et le reste de l'habitat. Créations de pasbut de mettre la création au service de la sensibilisation aux enjeux sages entre les différents usages, de l'intime au collectif. Gestion de la saisonnalité de la maison.

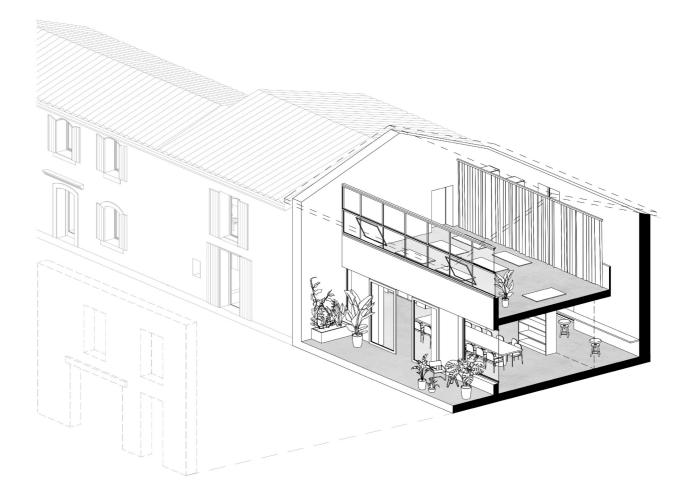


Vue axonométrique - Interventions sur la grange : Construction d'une mezzanine «flottante» & mise à distance de la façade Sud

Mas Baudran Résidence & lieu de création artistique Restructuration d'un bâtiment existant Arles, France

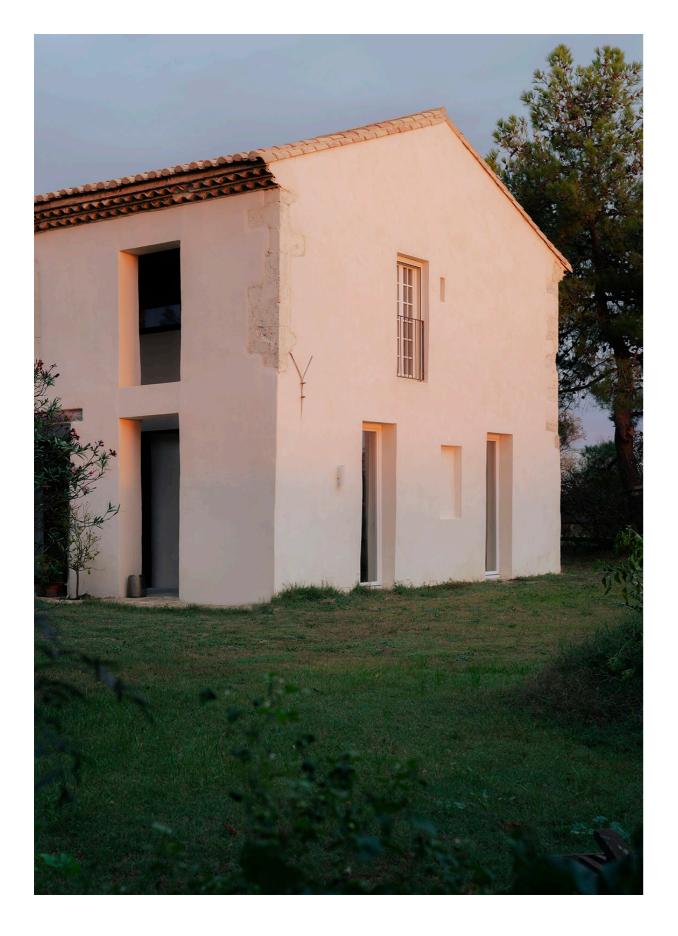

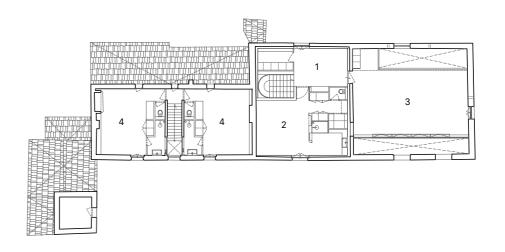


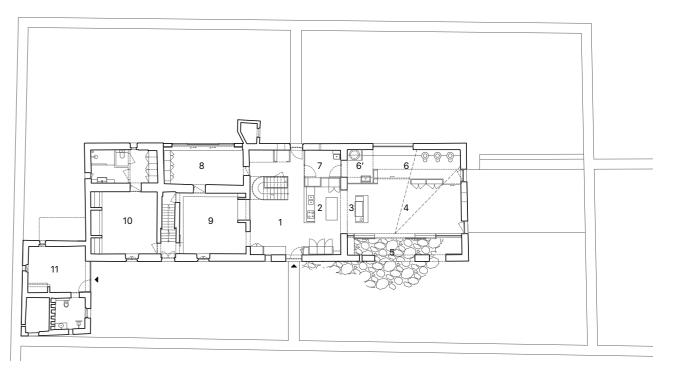



Plans projet — Échelle : 1/300, de bas en haut
Rdc 1- entrée, salle à manger, 2- cuisine courante,
3- cuisine professionnelle, 4- espace libre, 5- jardin intérieur,
6- atelier de céramique, 6'- espace technique de l'atelier,
7- local technique général, 8- bureau, 9- salon,
10- chambre & sanitaires, 11- studio indépendant
R+1 1- salon d'étage, 2- chambre & sanitaires, 3- espace libre,
4- chambres & sanitaires


Photographies - © Jean-Baptiste Thiriet

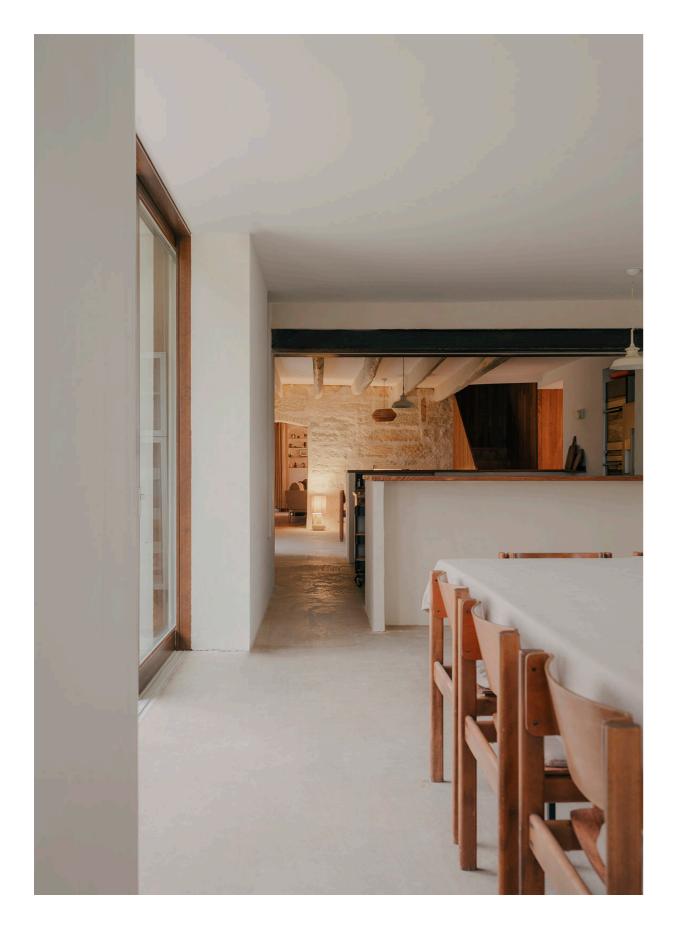






Photographies – © Jean-Baptiste Thiriet

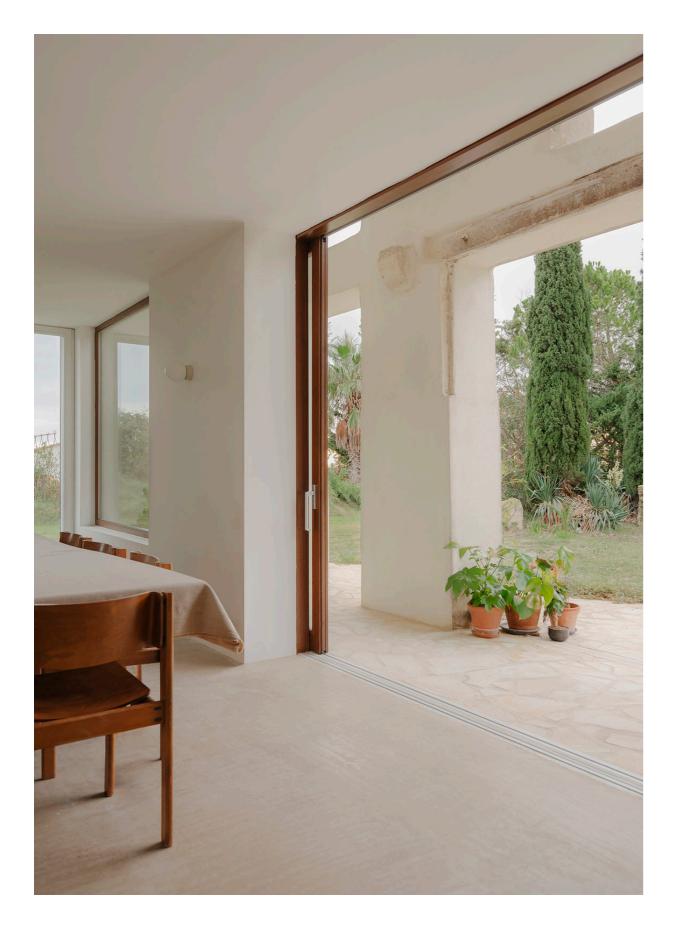

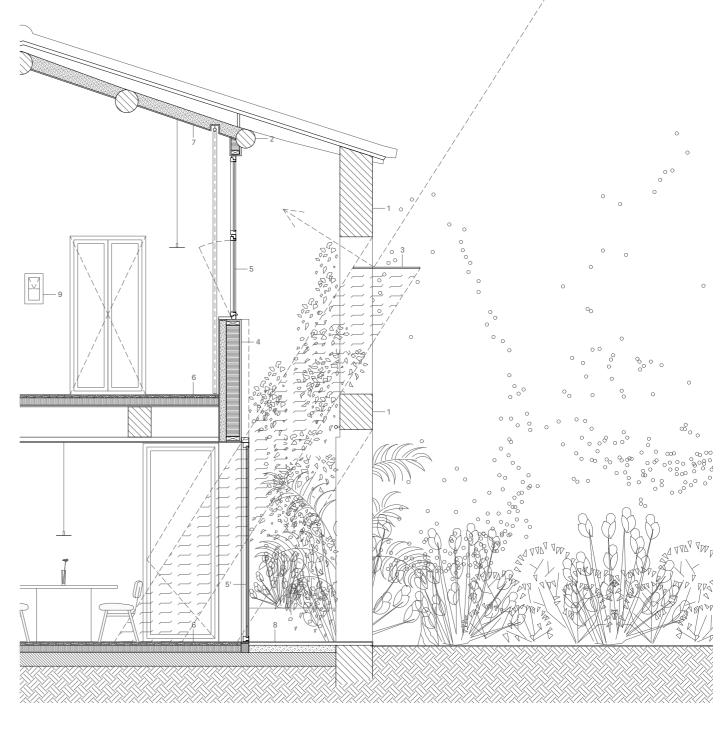


Légendes -

- Mur d'enceinte en pierre de Fontvieille, enduit à la chaux
- Poutres bois existantes Ombrière horizontale, réflecteur de lumière indirecte
- 4 Mur à ossature bois, isolation en fibre de bois, enduit à la chaux taloché fin
- Menuiseries extérieures bois, oscillo-battants
 Portes fenêtres coulissantes
- b' Portes fenetres coulissantes bois, pose en applique ext 6 Complexe de plancher : Chape anhydrite brute (saturée à l'huile de lin), réseaux d'eau, film d'étanchéité, chape mousse (isolant auto lissant), plancher bois (mezzanine) / dalle primaire béton (rdc)
- 7 Isolation de toiture: Paille de riz compressée, placo plâtre suspendu
- Revêtement extérieur : opus incertum de marbre de récupération, pose sur dalle maigre et sable 9 Trappe de ventilation : récupération des fenestrous existants dans la grange

Coupe détaillée sur la double façade, Échelle : 1/50 Photographies — © Jean-Baptiste Thiriet

Mas Baudran Résidence & lieu de création artistique Restructuration d'un bâtiment existant Arles, France

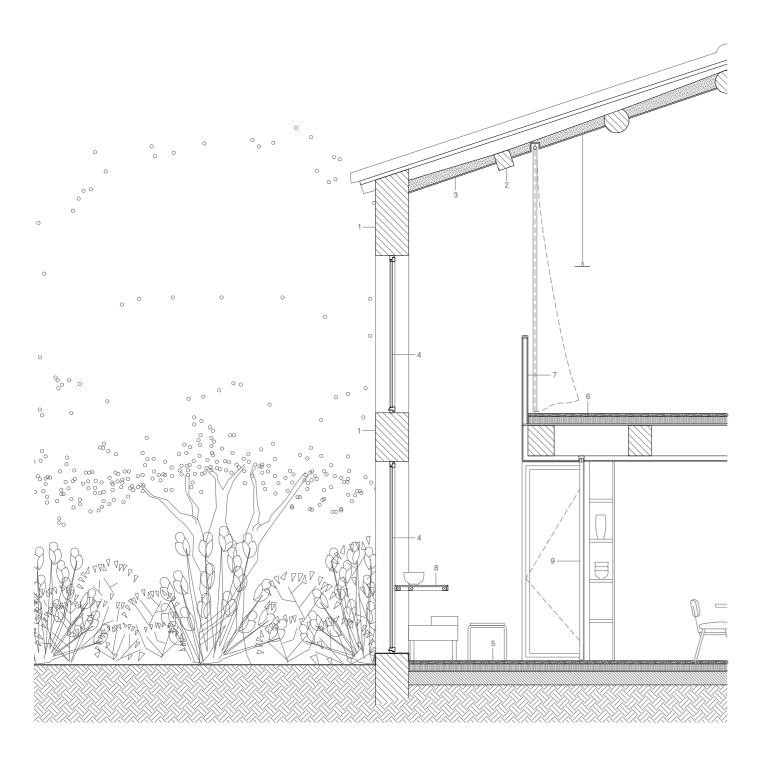

Légendes –


- Mur d'enceinte en pierre de Fontvieille, enduit à la chaux Poutres bois existantes

- Poutres bois existantes Isolation de toiture:
 Paille de riz compressée, placo plâtre suspendu
 Menuiseries extérieures bois
 Complexe de plancher:
 Chape anhydrite brute (saturée à l'huile de lin), réseaux d'eau, film d'étanchéité, chape mousse (isolant auto lissant), plancher bois (mezzanine) / dalle primaire béton (rdc)
- 7 Garde corps mezzanine, placo plâtre renforcé. Isolation phonique traitée par des rideaux doublé en feutrine
 8 Plan de travail atelier : ossature bois suspendue, plateau bois en hêtre
- 9 Cloisons coulissantes : panneaux allégé bois sur rails suspendus

Coupe détaillée sur l'Atelier – Échelle : 1/50 Photographies – © Jean-Baptiste Thiriet



Verrolot Logements en bandes Construction neuve, Ossature bois

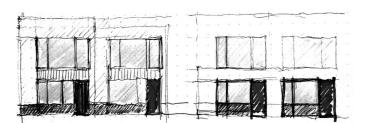

Mission complète

Maitrise d'œuvre :

Surface globale

Ivry sur seine, France 500 000 € HT

Démarrage des études en 2019 - en cours

Ivry sur Seine, France





Le site de projet est au cœur d'une impasse privée composée de plusieurs bâtisses constituées en une copropriété horizontale. Porté par 3 amis d'enfance, le projet s'implante en lieu et place de boxes de parkings inutilisés : une dent creuse, déjà bâtie toute hauteur en mitoyenneté. Le lot étant largement orienté Nord/Est, l'unique façade, sur l'impasse, doit permettre d'éclairer généreusement les espaces intérieurs.

Plusieurs hypothèses apparaissent au stade de l'esquisse et le programme se précise : 3 maisons en bande développées sur 3 niveaux et avec une grande terrasse modulable en sous-espaces. Les plateaux doivent être extrêmement lisibles et dégagés pour permettre leurs transformations futures. Ainsi le RDC devient soit un studio

autonome, soit un atelier, soit une chambre ou un bureau... Le R+1 accueille la pièce de vie centrale, une cuisine, un séjour et une salle à manger. Le R+2 est libre, aménageable au choix de l'occupant, largement ouvert sur la terrasse.

Dans ce contexte urbain dense et occupé, le choix d'une construction majoritairement préfabriquée (ossature bois) s'impose. Chaque étage est pré-monté en atelier et levé sur site. Chaque logement se lit individuellement grâce à l'introduction d'un biais de façade. La répétition de ce dernier vient former un ensemble cohérent. Le « déhanché » du bâti permet également de traiter l'infiltration des eaux de pluie sur la parcelle depuis les terrasses.

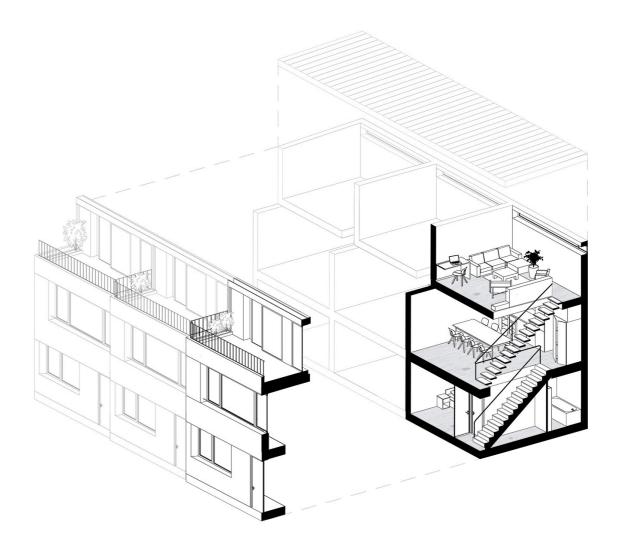

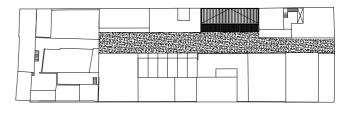

 \mathcal{E}

Plan masse – Échelle : 1/1000


Vue axonométrique — Composition intérieure des logements Rez de chaussée : chambre ou studio indépendant R+1 : Cuisine, salle à manger & séjour R+2 : Espace libre (salon, chambre, bureau, etc)


Image – Vue perspective de la façade d'un logement


Verrolot Logements en bande Construction neuve, ossature bois Ivry sur Seine, France 10






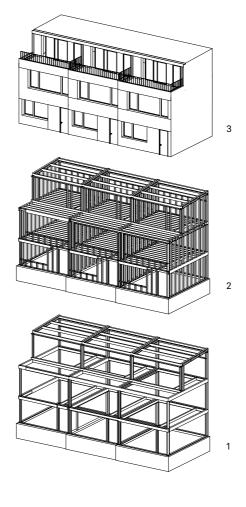

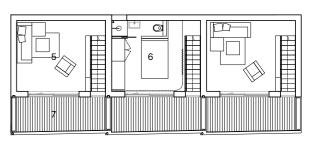

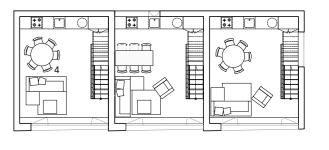

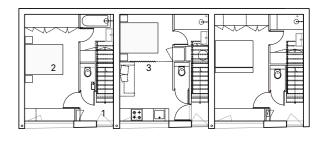



Axonométries — Système constructif / Ossature bois
1, Ossature primaire assemblée sur site
2-3, Ossature secondaire préfabriquée en atelier,
enduit de finition réalisé sur site
Images — Vues perspectives des niveaux 1 et 2 d'un logement

 \odot


Plans d'étages — Échelle : 1/200, de bas en haut
Rdc 1- entrée, wc / 2- chambre, sdb / 3- cas d'un studio indépendant
R+1 4- cuisine, salle à manger, séjour
R+2 5- espace libre / 6- cas d'un chambre en étage / 7- terrasse

11

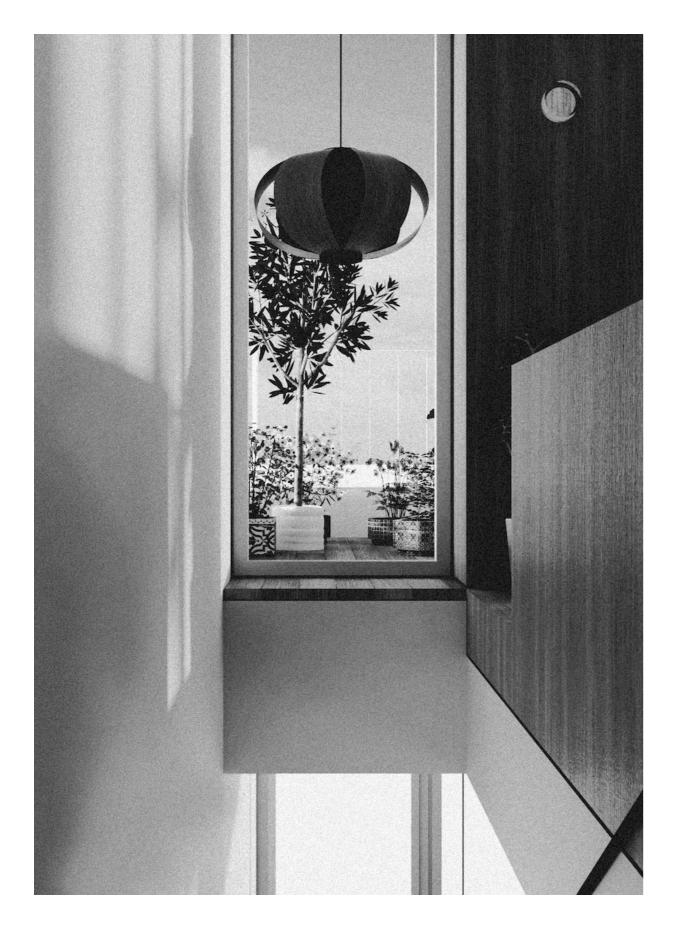


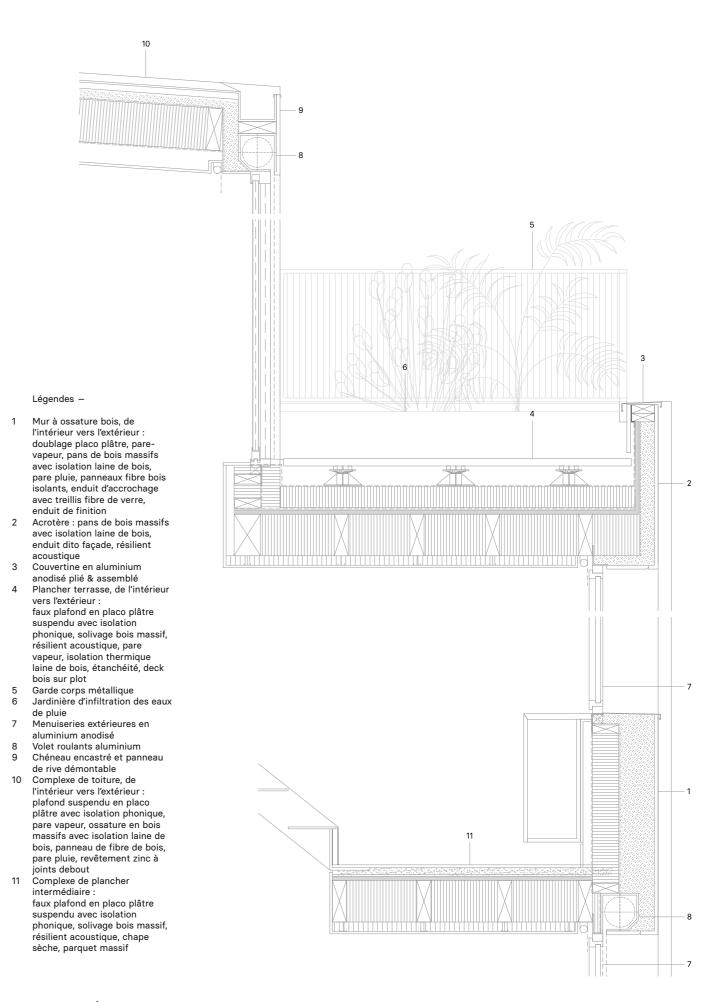

Coupe détaillée – Échelle : 1/20 Image – Vue perspective sur la séquence d'escalier (R+1 & R+2)

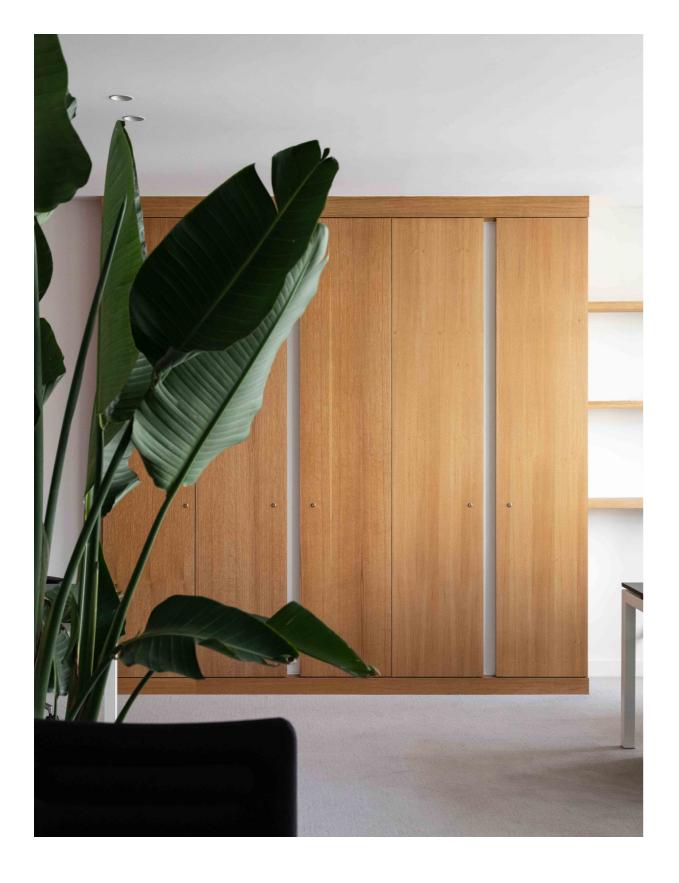

Bayard Restructuration d'un immeuble Ensemble de bureaux

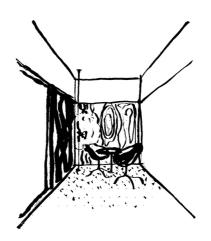


Mission complète

Maitrise d'œuvre : Maitrise d'ouvrage Localisation : Coût travaux : Surface globale : PAREIL + ADE Architectes + Simon Jouin Privée Paris 8e 1 200 000 € HT 800 m² 2020 - 2022 Paris 8^e, France





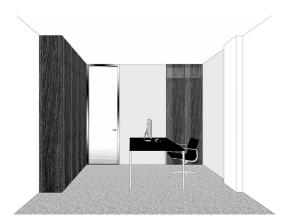




Photographies — © Bertrand de Fompeyrine Vues perspectives —travail de menuiserie, les cloisons épaisses


Le bâtiment existant se situe rue Bayard, chaque plateau forme un en épaisseur de rangement et forment ainsi des sas d'interaction au grand L et est éclairé par une trame régulière composées de larges baies identiques.

sein de la circula- tion. Des salles de micro-réunion et d'isolement sont disposées au centre des plateaux et forme la colonne struc-Le projet de restructuration a pour objet l'installation d'un ensemble de bureau adaptable dans le temps. Le projet propose un découpage d'espace de travail en façade et sur cour, les cloisons sont travaillées points stratégiques du plateau.

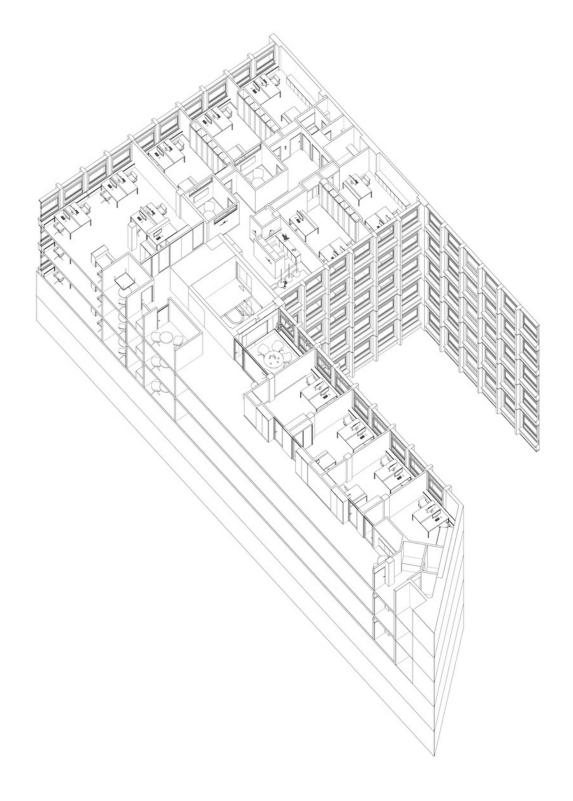

Vue axonométrique - superposition de 3 plateaux de bureaux


Bayard Ensemble de bureaux Restructuration d'un immeuble Pairs 8e, France

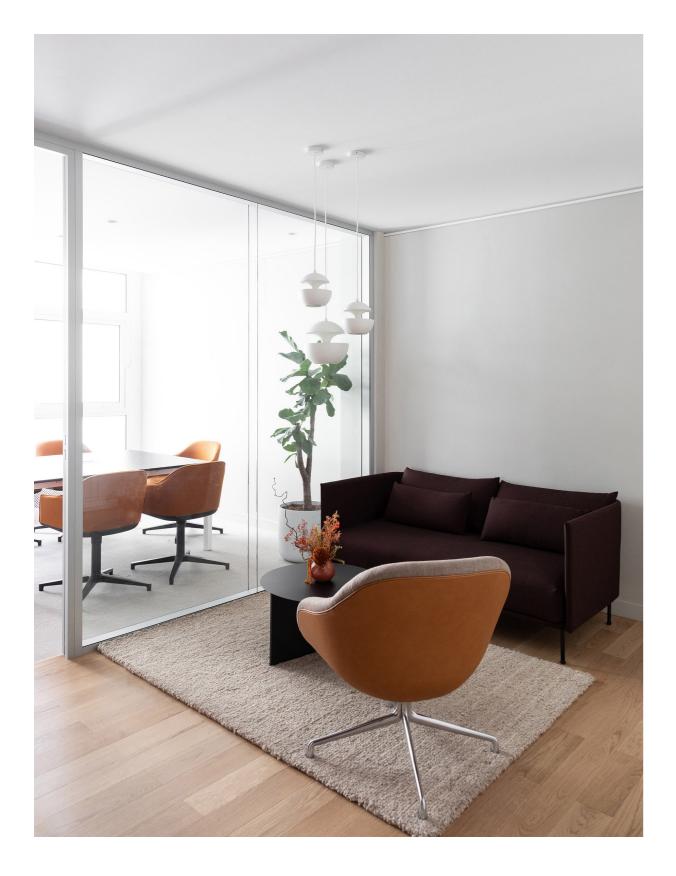








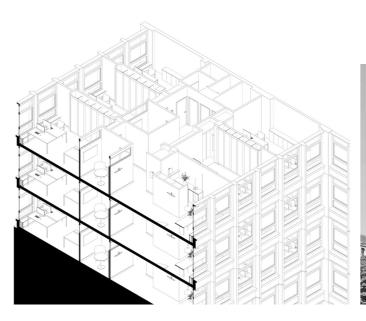






Photographies – Le bâtiment restructuré dans son contexte

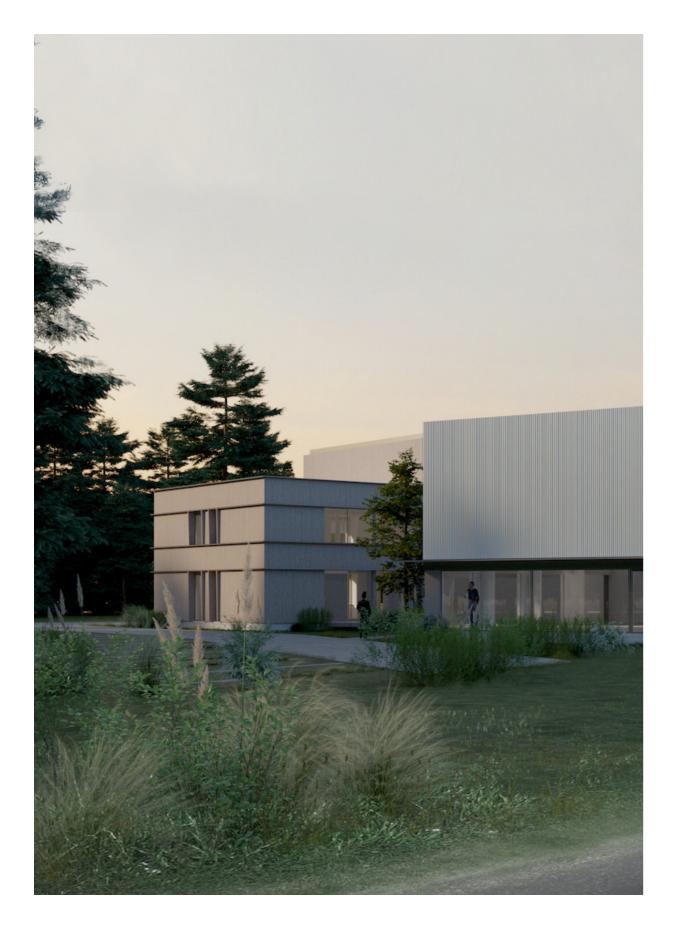

Revame Centre de recherches & laboratoire Construction évolutive

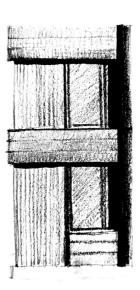


Mission complète Projet en co-traitance

Maitrise d'œuvre : Maitrise d'ouvrage : Localisation : Coût travaux : Surface globale : PAREIL + Simon Jouin Architecte Privée Orléans, France 2M € HT 600 m² (évolutif)


Démarrage des études en 2021 - en cours

Orléans, France



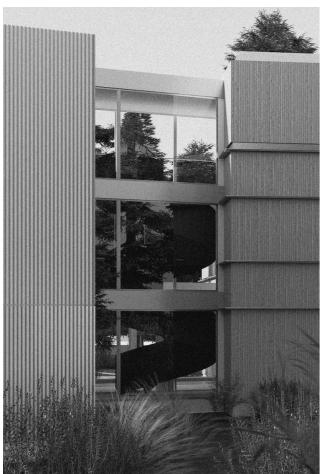



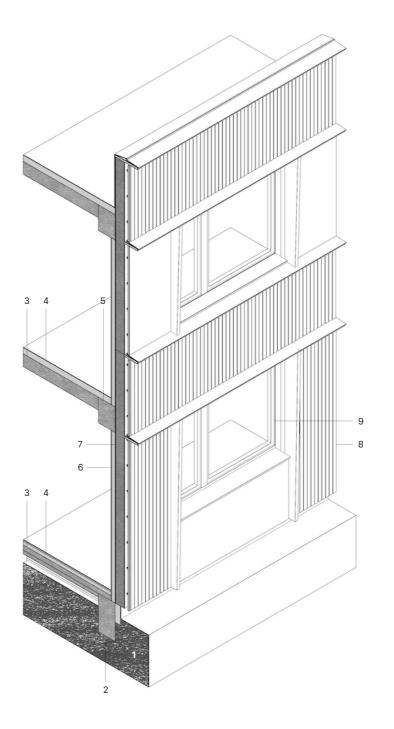








- 1 Terrain naturel
 2 Longrines en béton armé isolée
 3 Poutrelles hourdis & dalle béton
 4 Isolant, chape & revêtement
 5 Poutre de rive béton
 6 Doublage intérieur
 7 Mur : ossature bois
 Bardage bois sur double
 8 tasseautage formant lame d'air
 9 Menuiseries extérieures, volets
 roulants & appuis en aluminium

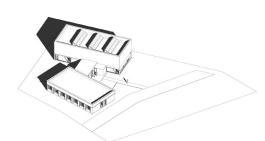

Coupe détaillée — Vue axonométrique d'un fragment de façade Images — Vues perspectives du projet dans l'environnement

Axonométries — Phasage du projet, de bas en haut : Phase 1 : 1 étage de bureau, 1 atelier minimal Phase 2 : ajout d'1 étage de bureaux, aménagement complet de l'atelier Phase 3 : ajout du laboratoire




Mission complète Projet en collaboration

Maitrise d'œuvre : Maitrise d'ouvrage : Localisation : Coût travaux : Surface globale : PAREIL + ADE Architectes + Simon Jouin Emmaus Habitat Paris 14e, France

Paris 14e, F 2M € HT

Démarrage des études en 2019 - en cours

Dunand Centre d'hébergement d'urgence Ré-humanisation, Restructuration complète

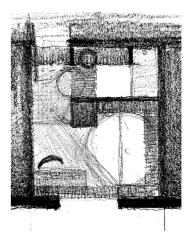

Paris 14^e, France






Image - Vue perspective d'un bureau d'accueil sur rue P12. Vue perspective de la façade réhabilitée Plans d'un étage courant – Échelle : 1/200


Le bâtiment à usage de Centre d'Hébergement et de Réinsertion Sociale (CHRS) comprend 5 étages en superstructure et 5 étages en à l'origine occupés par des salles de radiographie et d'opération . résidence. Devenu CHU (centre d'hébergement d'urgence) en 2000, le bâtiment à fait l'objet de travaux en 2009 puis 2015.

Le projet porte sur la ré-humanisation des espaces. Il y est question de proposer un maximum de chambres seules ou doubles, disposant toutes d'une salle d'eau privative. Les espaces communs sont également repensés pour améliorer leur usages. Une cour sera recréée au rdc, pour éclairer naturellement ce niveau, créer une ventilation

traversante et offrir aux résidents un espace extérieur « privatif » en lien direct avec le réfectoire de l'établissement. La toiture terrasse sous-sol. Il s'agit d'une ancienne clinique privée : les sous-sol étaient sera rendue accessible aux résidents et gérée par l'animatrice de la

> Le bâtiment sera intégralement réhabilité pour répondre aux exigences thermiques de notre époque, les fluides remis à neuf et les façades repensées et isolées par l'extérieur. Les niveau du sous-sol, face cachée de l'iceberg, seront mis à nu. Un accès indépendant sera crée pour permettre à Emmaüs Solidarité d'exploiter librement

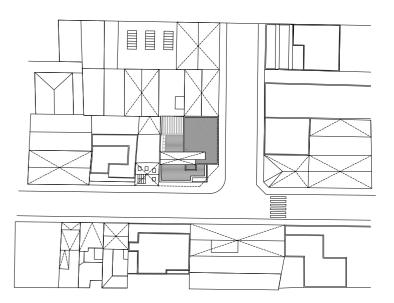

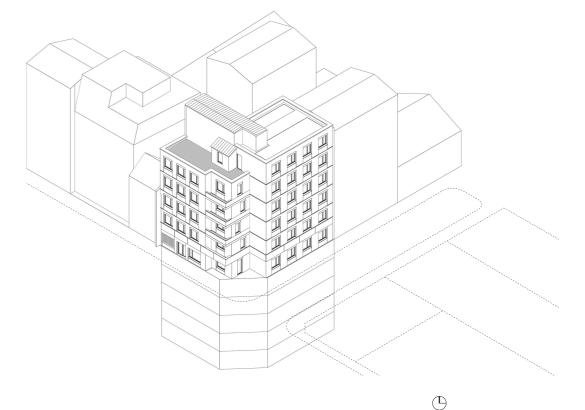



Axonométrie - Vue du bâtiment dans son contexte


Plan masse - Échelle : 1/1000

Dunand Centre d'hébergement d'urgence Ré-humanisation, adaptation programmatique Paris 14e




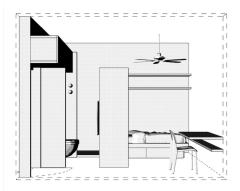

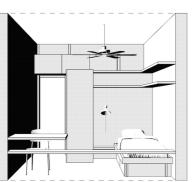

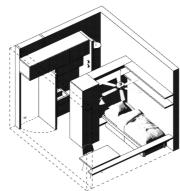

Images —Vues perspective et axonométriques d'une chambre, de ses aménagements & mobilier

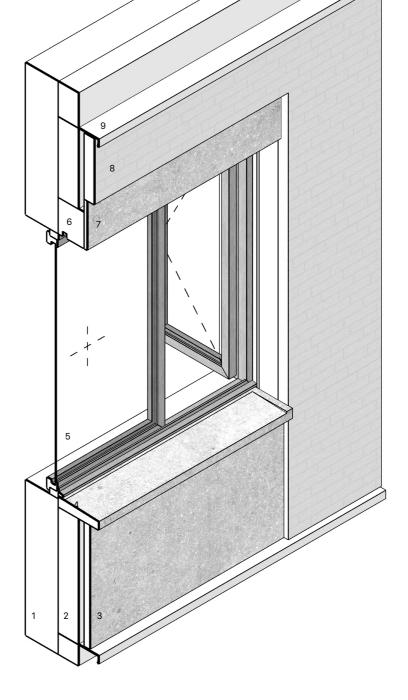


Légendes –


- 1 Mur existant, composition mixte : béton & brique creuse
- béton & brique creuse
 Isolation thermique extérieure (fibre de bois)
 Panneau préfabriqué en béton
 Appui de fenêtre préfabriqué en béton
 Menuiserie extérieure bois
 Volet roulant aluminium
 Habillage démontable des volets roulants en béton aminci
 Parement de façade en brique pleine moulée main
 Bavette métallique

Coupe détaillée - Vue axonométrique d'un cadre baie

Dunand Centre d'hébergement d'urgence Ré-humanisation, adaptation programmatique Paris 14e 20

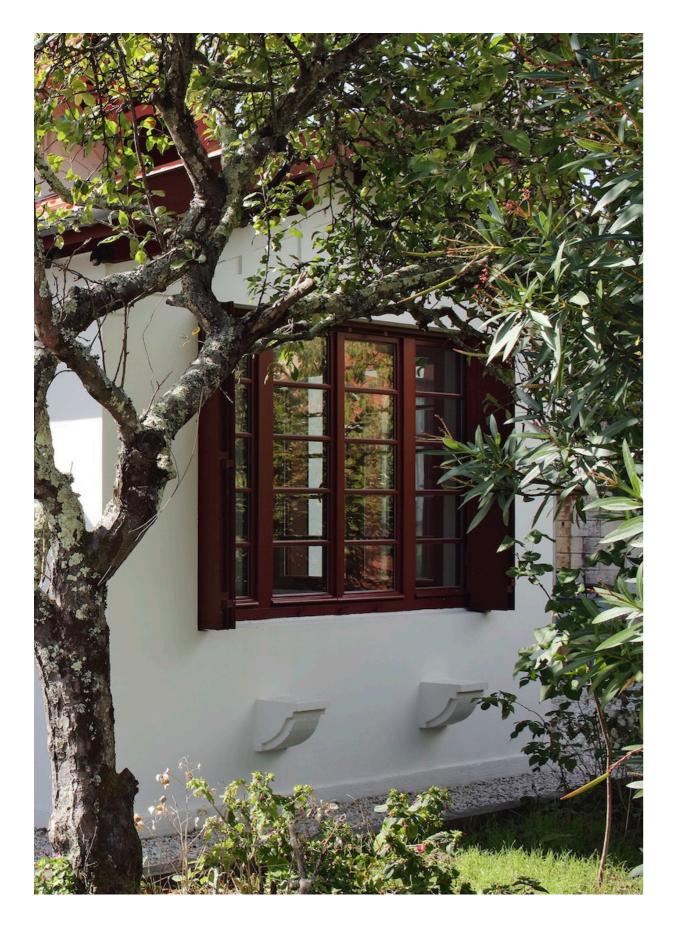

Aiguillon Maison de vacances Réhabilitation

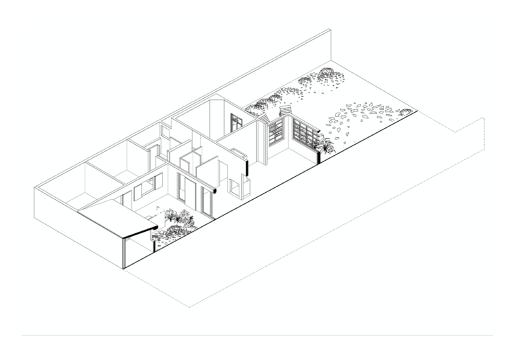

Cette maison de vacances est située dans le tissu résidentiel traditionnel arcachonnais au cœur de l'ancien quartier ostréicole.

La bâtisse existante est caractéristique des environs (de plain pied, toiture tuile avec avant-toits importants, éléments de menuiseries extérieures ou de chaînage d'angle colorés...) et se constitue d'additions consécutives des propriétaires successifs qui perturbent la clarté et la qualité des différents espaces de la maison.

Sa réhabilitation avait donc pour enjeu à la fois la hiérarchisation

et redistribution complètes des lieux de vies, tout en respectant et revalorisant le langage vernaculaire du bâti.

La pièce à vivre (séjour / cuisine / salle à manger) redevient le cœur central et circulant de la maison. Les espaces nuits s'agencent autour de ce dernier en recréant une limite plus clair et intime.

La cour arrière est traitée comme une pièce à part entière (patio) qui prend vie dès le printemps et qui articule les différentes fonctions périphérique: atelier / chai à bois / cuisine d'été / studio.

Mission complète

Maitrise d'œuvre : Maitrise d'ouvrage Localisation : Coût travaux : Surface globale :

CWA + LPA (PAREIL) Privée Arcachon, France 220 000 € HT 150 m² 2017 - 2018

Photographies – © Agnes Clotis Axonométrie – Vue coupée sur l'axe traversant de l'appartement

Arcachon, France













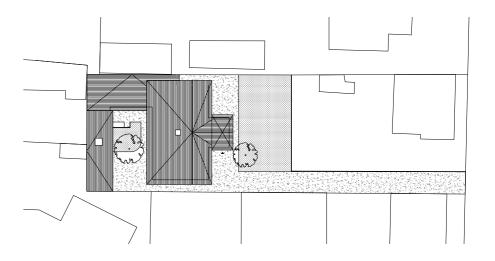


(

Photographies – © Agnes Clotis Plan masse – Échelle : 1/500

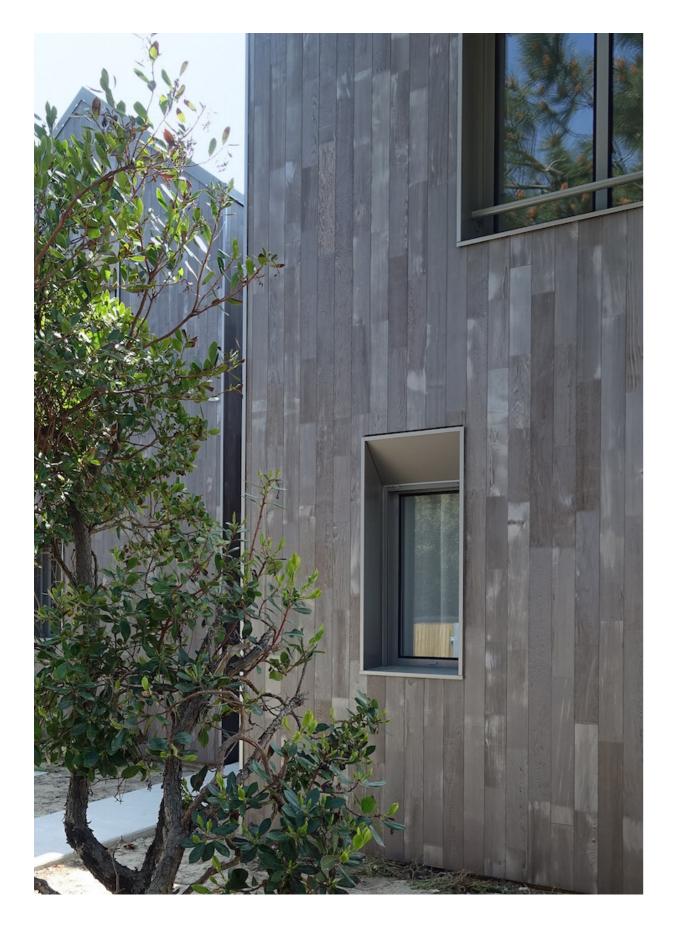


Maison passive Construction neuve

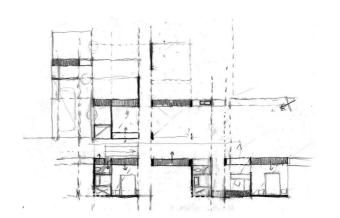


Mission complète

Maitrise d'œuvre : Maitrise d'ouvrage Localisation : Coût travaux : Surface globale : Planning :


LPA & ADE Architectes Privée Soulac sur Mer, France 500 000 € HT 160 m² 2013 - 2016 Soulac sur Mer, France

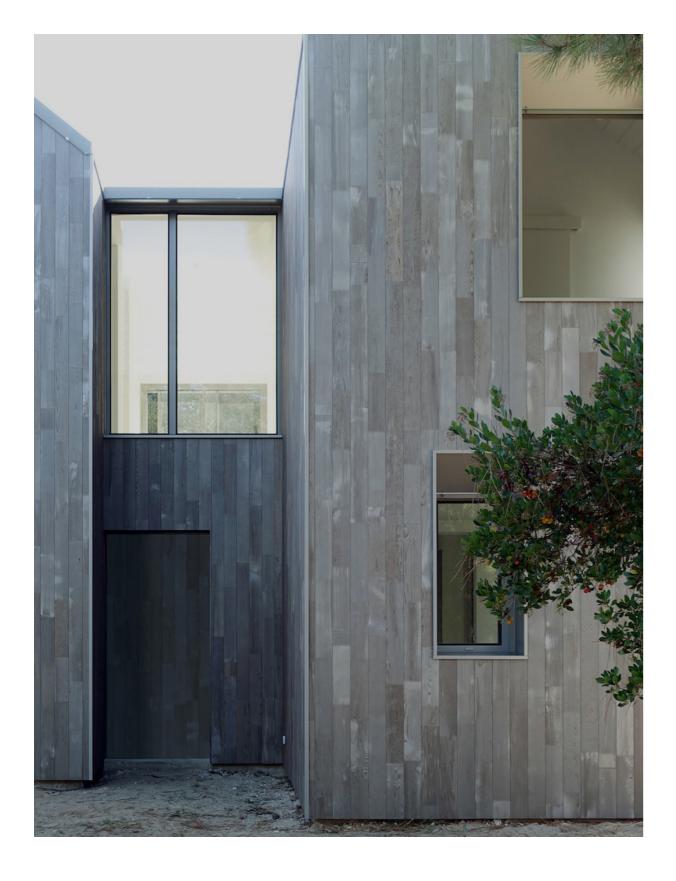




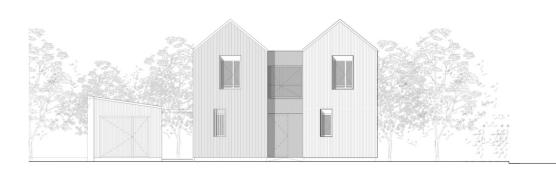

Photographies — © Laetitia Paradis Élévation — Échelle : 1/100

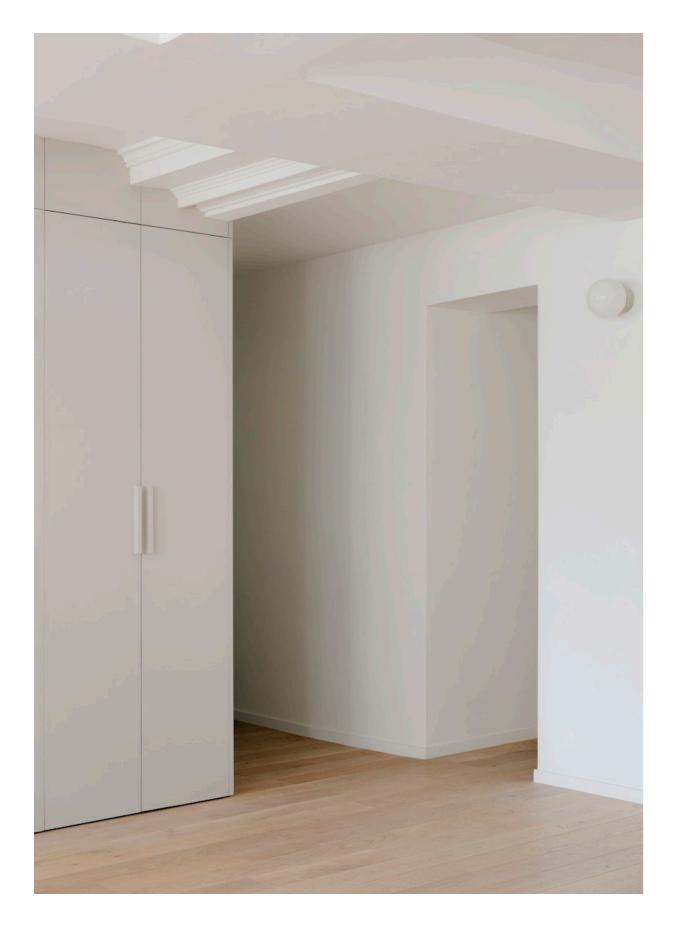

Logements privés Réhabilitations

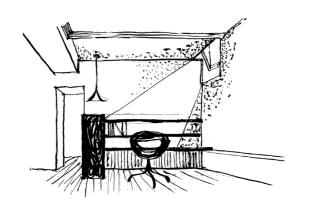


Mission complète

Maitrise d'œuvre : Maitrise d'ouvrage : Localisation : Coût travaux : Surface globale : Planning :

PAREIL Privée Paris 02, France 300 000 € HT 120 m² 2022 - 2023 Paris 2^e, France




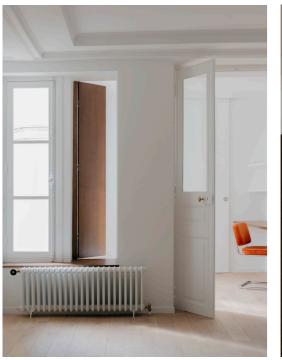








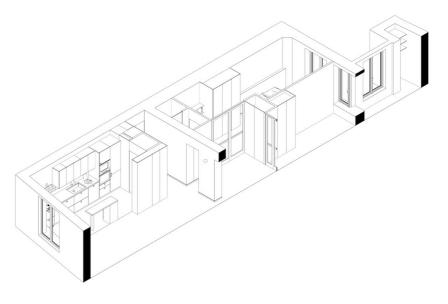

Photographies — © Jean Baptiste Thiriet Axonométrie — Vue coupée sur l'axe traversant de l'appartement



Logements privés Réhabilitations

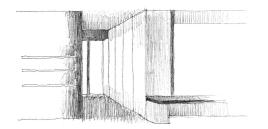

Mission complète

Maitrise d'œuvre : Maitrise d'ouvrage : Localisation : Coût travaux : Surface globale : Planning :


CWA + LPA Privée Marseille 01, France 80 000 € HT 80 m² 2021 - 2022

Photographies – © Gabrielle Vionot Axonométrie – Vue coupée sur l'axe traversant de l'appartement Marseille, France









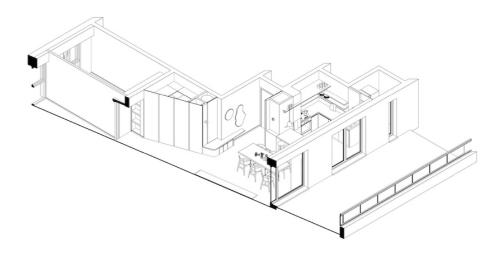

Photographies — © Gabrielle Vionot Axonométrie — Vue coupée sur l'axe traversant de l'appartement

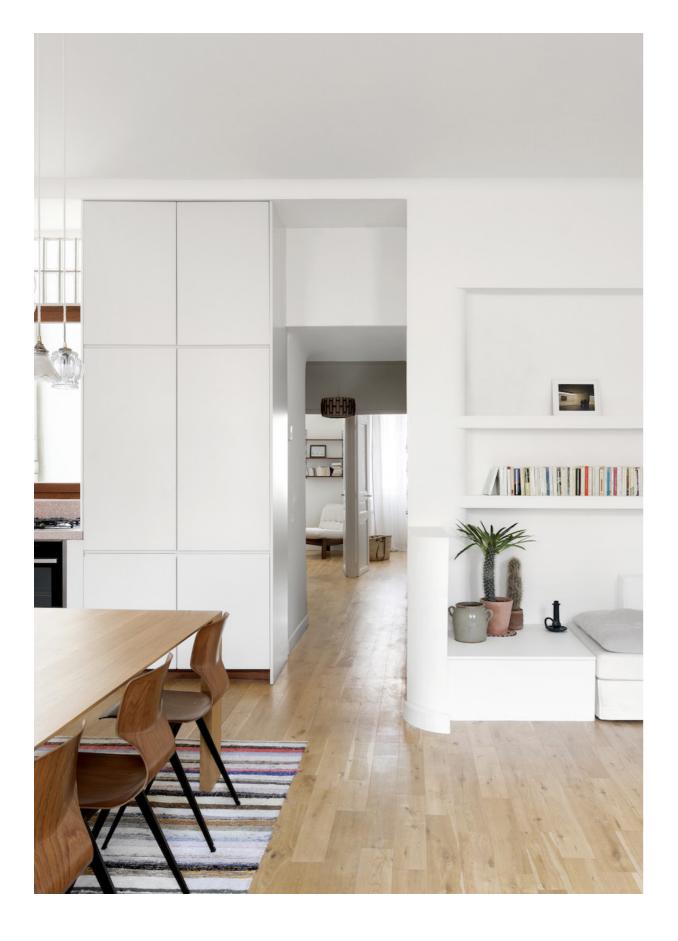


Logements privés Réhabilitations

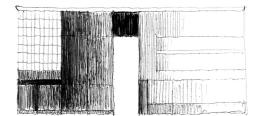

Mission complète


Maitrise d'œuvre : Maitrise d'ouvrage : Localisation : Coût travaux : Surface globale : CWA + LPA Privée Marseille 07, France 50 000 € HT 60 m² 2021 - 2022 Marseille, France

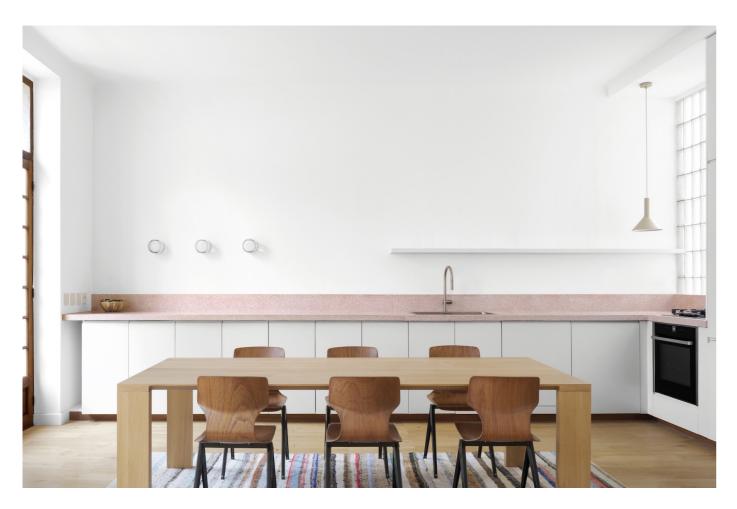








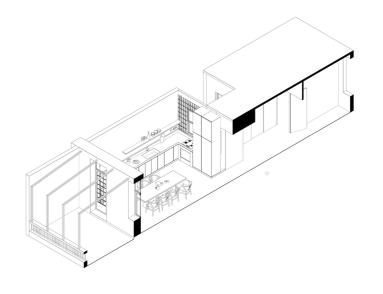

Photographies – © Gabrielle Vionot Axonométrie – Vue coupée sur l'axe traversant de l'appartement



Logements privés Réhabilitations

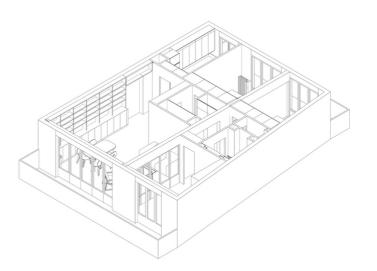


Mission complète

Maitrise d'œuvre : Maitrise d'ouvrage Localisation : Coût travaux : Surface globale : CWA + LPA Privée Les Lillas, France 150 000 € HT 70 m² 2017 - 2018 Les Lilas, France







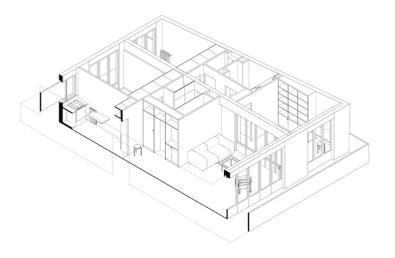

Photographies – © Bertrand Fompeyrine Axonométrie – Vue coupée sur l'axe traversant de l'appartement