



CONTACT

- stefanelli.laura97@gmail.com
- +33 6 68 84 90 11
- 13090, Aix-en-Provence
- in linkedin.com/in/laura-stefanelli-architect

PROFIL

8 1997

LANGUES

Italien : langue maternelle

Français : niveau C1
Anglais : niveau C1

LAURA STEFANELLI

Architecte

À PROPOS DE MOI

Architecte titulaire d'une habilitation professionnelle italienne (équivalent HMONP), avec 3 ans d'expérience professionnelle en France et à l'étranger sur des projets en phase de concours et de développement (phases APS, PC, APD, PRO, DCE), principalement sur le marché privé.

EXPÉRIENCE PROFESSIONNELLE

2023 Janv - présent | Montreuil, Île-de-France (FR)

OXO Architectes

ARCHITECTE

Assistante de

proiet

- APD, PRO, DCE: IMMEUBLE RÉSIDENTIEL Paris, France 700 m²
- Logements. | Développement du projet.
- PC: HÔTEL BEL-AIR Paris, France 1 223 m²
 - Surélévation et extension d'un édifice hôtelier existant. | Conception et développement du projet.
- PC: TROIS VILLAS SUR LA CÔTE D'AZUR Carqueiranne, France 730 m² Villas privées. | Conception et développement du projet.
- PC: ECOTONE SOPHIA ANTIPOLIS Antibes, France 46 980 m² avec Ateliers Jean Nouvel Bureaux, école, commerce, parking (OXO) - hôtel, résidence étudiante, fitness, parking (AJN)
 Développement du projet et modélisation de la maquette REVIT.
- PA, APS, PC: COMPLEXE HÔTELIER SUR UN TERRAIN DE GOLF Saint-Gatien-des-Bois, France 30 150 m²

Plan de masse, hôtel, résidence hôtelière, villas hôtelières, parking.

- Conception et développement du projet.
- CONCOURS (Projet Lauréat) : ROYAL GARDEN HOTEL Haql, Arabie Saoudite. Complexe hôtelier.
- CONCOURS: HABITER UN PAYSAGE Vélizy-Villacoublay, France.
 Logements
- CONCOURS : UN HÔTEL DE LUXE DANS LES ALPES Les Menuires (Les Belleville), France.
- ÉTUDE DE FAISABILITÉ : CENTRE MULTIFONCTIONNEL Saint-Herblain (Nantes), France.
- Commerce, loisirs, bureaux, restaurant, parking.
 ÉTUDE DE FAISABILITÉ: UPEC|CCN Créteil, France.
- Auditorium, bureaux, salles de cours, bibliothèque, salles de danse.
- ÉTUDE DE FAISABILITÉ : IMMEUBLE RÉSIDENTIEL Montreuil, France. Logements.

2020 Sept - 2021 Janv | Eindhoven (NL)

diederendirrix achitecture & urban development

ARCHITECTE STAGIAIRE

- MUNSTERPLEIN Roermond, NL | Logements | Production des pièces graphiques et des images.
- PARK LANGENDIJK Breda, NL | Logements | Production des images.
- NIEUWE SLOOT Alphen aan den Rijn, NL | Logements, salles de sport | Étude de faisabilité.
- SPOORZONE-ZUID Oisterwijk, NL | Logements | Étude de faisabilité.
- WITTE DAME Eindhoven, NL | Bureaux | Étude de faisabilité.

2019 - Mars & Avr | Bergamo (IT)

Panzera Taiocchi Architetti

ARCHITECTE

- CENTRO PEPPINO IMPASTATO Bergamo, IT | Extension du complexe scolaire | Tableau de concours.
- VILLA Bergamo, IT | Extension d'une maison mitoyenne | Étude de faisabilité.

FORMATION

2023 Oct | Reggio Calabria (IT)

HABILITATION PROFESSIONNELLE - Abilitazione all'esercizio della professione di architetto (équivalent HMONP)

| Università degli Studi Mediterranea

2019 Sept - 2022 Juill | Milan (IT)

MASTER en 'ARCHITECTURE AND URBAN DESIGN' | Politecnico di Milano

Niveau: 110/110

Titre du mémoire : Booming Kinshasa. Living an African Megacity

Co-auteur : Giuditta Sirtori

Directeurs de thèse : Prof. Maria Chiara Pastore, Prof. Corinna Del Bianco, Prof. Gulain Amani Mushizi

2020 Févr - Juill | Eindhoven (NL)

MASTER en 'ARCHITECTURE, BUILDING AND PLANNING' | Technische Universiteit Eindhoven

Programme **Erasmus**

2016 Oct - 2019 Sept | Milan (IT)

LICENCE en 'PROGETTAZIONE DELL'ARCHITETTURA' (Design architectural) | Politecnico di Milano

Niveau: 110 cum laude/110

2011 Sept - 2016 Juin | Bergamo (IT)

LYCÉE SCIENTIFIQUE | Liceo Scientifico Statale Filippo Lussana

LOGICIELS

Autocad 2D Revit *

Archicad Rhinoceros

SketchUp Vray

Enscape Photoshop

Illustrator Indesign

Microsft Office (Word, PowerPoint, Excel)

- * FORMATION REVIT
- Modélisation (début de projet, familles systèmes, familles chargées, matériaux, phases, variantes, géoréférencement, topographie, gestion des liens sous-projets. création familles, paramètres)
- Documentation (vues 2D/3D, nomenclatures, annotation, mise en page et cartouches, impression)
- Travail collaboratif

SOFT SKILLS

Travail d'équipe

Organisation

PERMIS DE CONDUIRE

A1

CENTRES D'INTÉRÊT

Voyager


Connaître de nouvelles cultures



Immeuble résidentiel Parisien



Hôtel Bel-Air

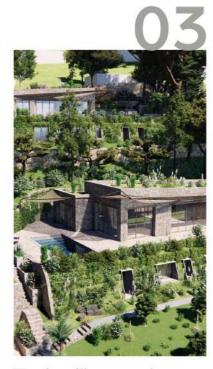

Trois villas sur la Côte d'Azur



Ecotone Sophia **Antipolis**



Complexe hôtelier sur un terrain de golf



Royal Garden Hotel





Community Point



Immeuble hybride Centre Polyvalent Un quartier





multifonctionnel à Kinshasa

IMMEUBLE RÉSIDENTIEL **PARISIEN**

PROJET PROFESSIONNEL

Typologie Logements

OXO Architectes Agence

Client Globalstone

Localisation Paris, 75005

700 m² (SDP) Surface

Phases APD, PRO, DCE

Contribution Dessin des plans à l'échelle 1:50

et 1:25, des coupes à l'échelle 1:50, des façades à l'échelle 1:50 et des détails à l'échelle

1:10/1:5.




dans le 5ème arrondissement de Paris, sur une rue en pierre porteuse et une façade sur cour en commande privée. Il s'agit d'un projet de démolition cassettes métalliques et briques de verre pour et de reconstruction.

Le projet comprend un rez-de-chaussée composé d'un espace commercial et d'un hall d'entrée résidentiel, un sous-sol comprenant les caves et les locaux techniques communs, et 6 appartements:


- 5 appartements de 3 pièces de 82 m² disposés à raison d'un par étage ;
- un duplex de 120 m² situé aux deux derniers étages.

Il s'agit d'un nouvel immeuble résidentiel R+7 situé L'immeuble présente une façade principale sur éclairer naturellement la cage d'escalier.

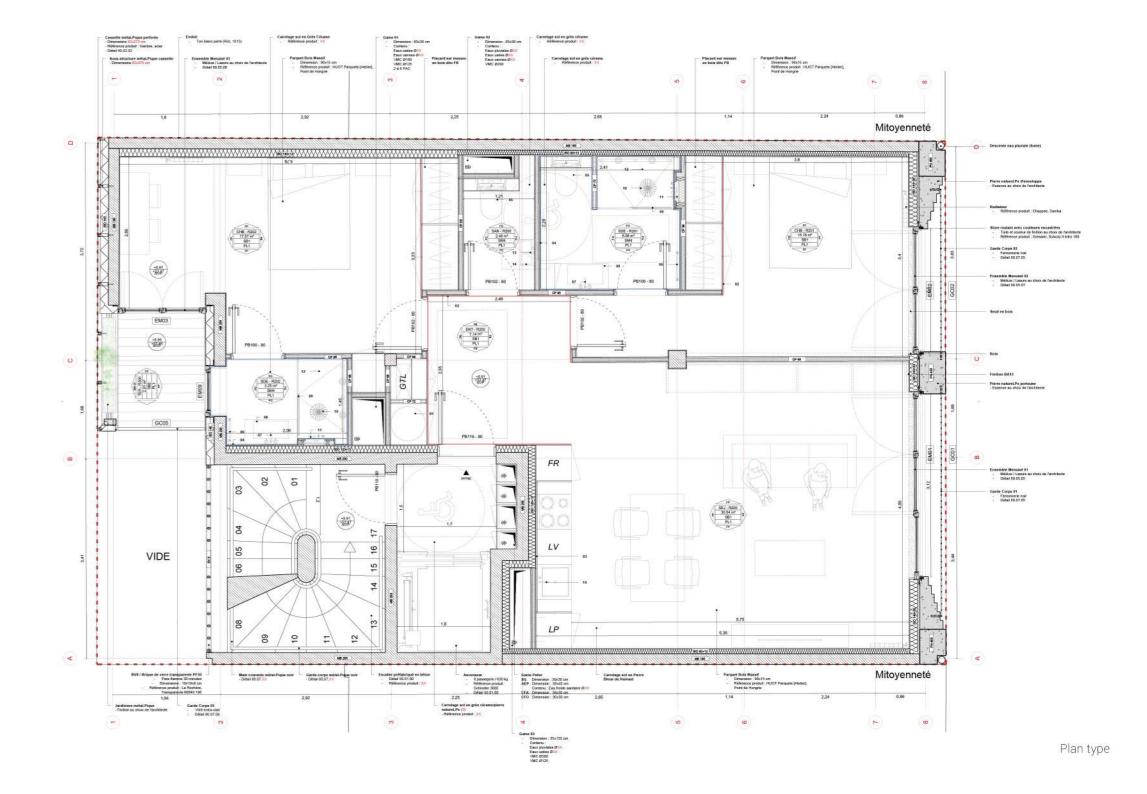



Façade Sud Coupe transversale Façade Sud

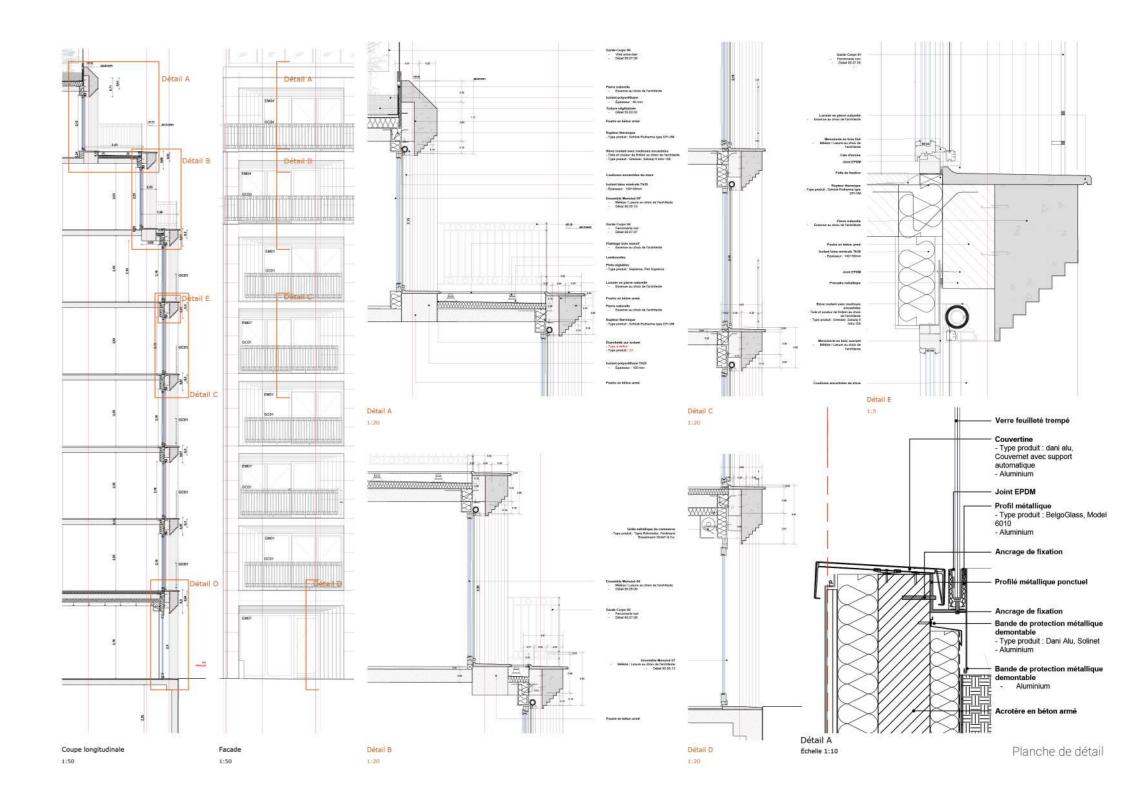

HÔTEL BEL-AIR

PROJET PROFESSIONNEL

Surélévation et extension d'un

édifice hôtelier existant.

OXO Architectes Agence

Client Globalstone

Localisation Paris, 75012

Surface 1 223 m² (SDP)

Phases

Contribution Conception et dessin des plans,

coupes et façades à l'échelle 1:100 / 1:200 ; réalisation des documents graphiques PC39 (accessibilité PMR) et PC40


(sécurité incendie).



principale, à partir duquel s'étendent deux annexes. espace vert protégé de 130 m².

Le projet propose la **démolition des deux annexes** comprenant un salon et des chambres. Le langage et la conservation du corps principal, sur lequel il est architectural choisi privilégie le **respect du bâtiment** prévu de **surélever 3 niveaux**, dont les deux derniers en retrait par rapport à la limite du bâtiment. On obtient fenêtres et en proposant un habillage en pierre claire ainsi un bâtiment R+6 qui est aligné avec le bâtiment des façades afin de rechercher l'harmonie avec les adjacent plus bas, afin d'être en harmonie avec le bâtiments haussmanniens voisins.

Le projet prévoit la surélévation et l'extension contexte. En outre, dans le respect du jardin protégé, d'un hôtel existant qui s'étend actuellement sur 4 il est prévu de construire un deuxième bâtiment de niveaux (R+3) et a une superficie totale de 642 m². Il **3 niveaux** (R+2) qui communique avec le premier se compose d'un corps principal donnant sur la rue uniquement au rdc. Chacun des deux bâtiments est équipé d'un escalier et d'un ascenseur, ils sont donc Le lot sur lequel se trouve le bâtiment comprend un indépendants. Avec une surface de plancher de 1223 m², l'hôtel prévoit 18 chambres et 4 appartements existant, en conservant les garde-corps des

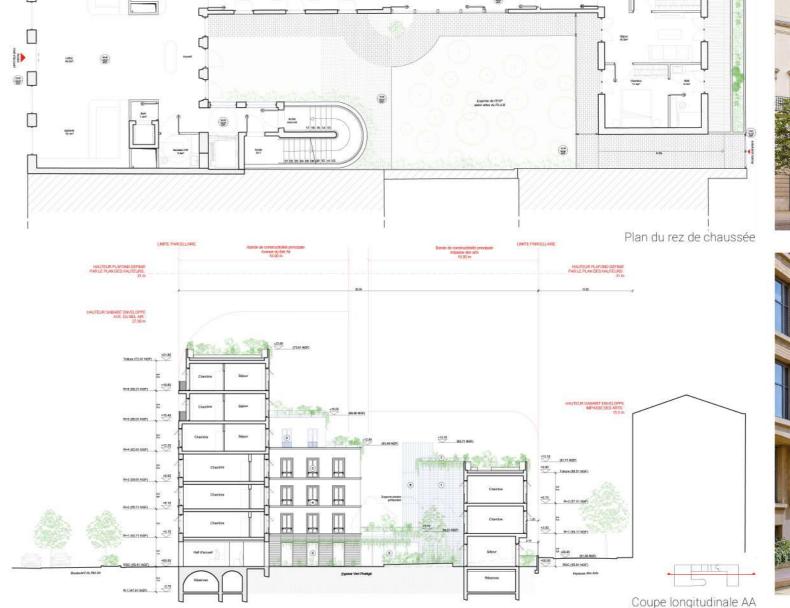




Façade sud-ouest



Façade nord-est

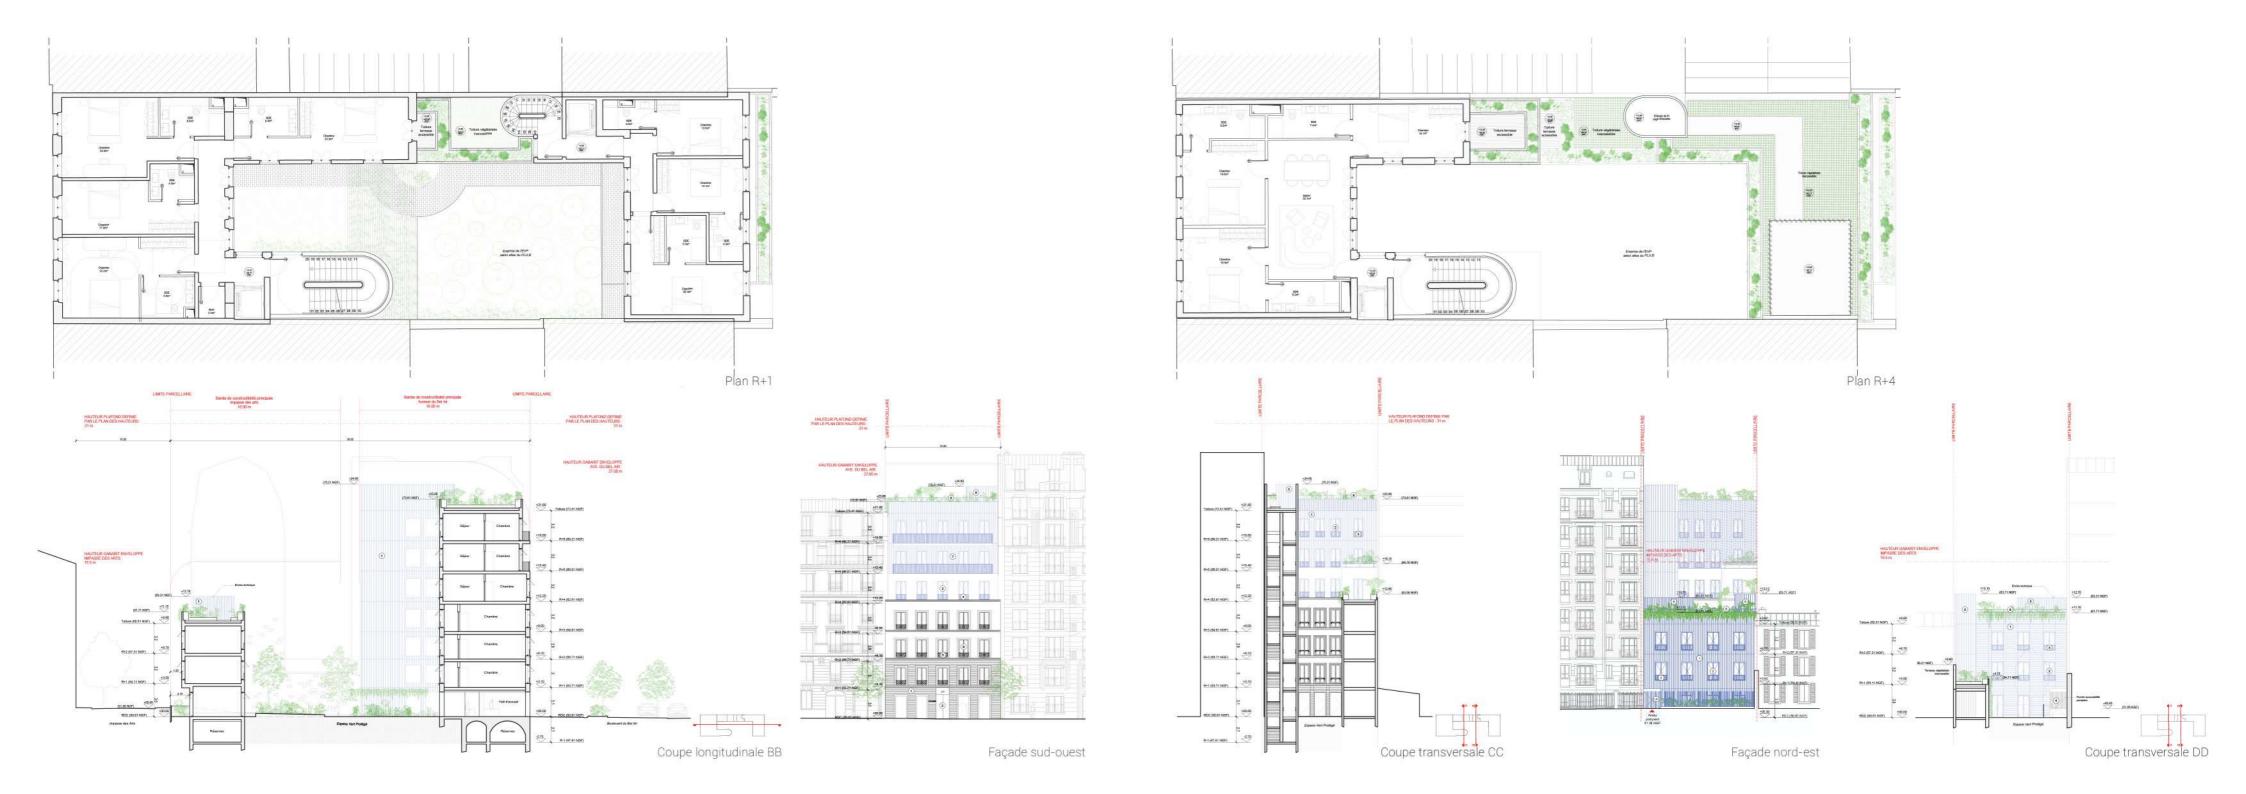

TROIS VILLAS SUR LA CÔTE D'AZUR

PROJET PROFESSIONNEL

Villas privées

OXO Architectes

Client Globalstone


Localisation Carqueiranne, France

730 m² (SDP)

Phase

Contribution Dessin des plans, façades,

coupes à l'échelle 1:200.

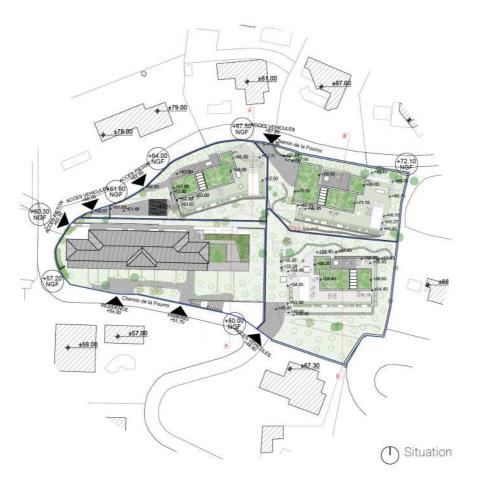

Le projet comprend la conception de trois villas, un système de jardinières en cascade accueille des en commande privée à Carqueiranne. Elles sont végétaux grimpants et tombants qui recouvrent la implantées sur le terrain en respectant la morphologie façade. De larges baies se logent dans des cadres originale de la colline et sont orientées de manière à ce que chacune ait la meilleure vue possible sur la accès direct au jardin attenant.

compose d'un rez-de-chaussée, qui abrite l'espace linteaux en bois. de vie et dispose d'une grande terrasse avec piscine, Une attention particulière a été portée sur les et d'un **rez-de-jardin**, qui abrite l'espace de nuit et protections solaire. Une structure triangulaire communique avec le jardin extérieur.

de couvrir le rdj d'une seconde peau végétalisée :

en béton fibré, offrant un cadrage sur l'horizon ou un


Les façades et la terrasse sont en pierres naturelles. Chaque villa, d'une superficie d'environ 250 m², se Les larges baies menuisées sont renforcées par des

métallique sert de support à des toiles de coco en Afin de réduire l'impact visuel des villas, il a été décidé mailles renforcées afin de protéger la terrasse et le séjour des rayonnements solaires.




Vue du haut des trois villas



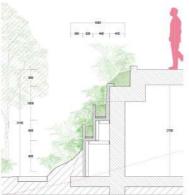

Principe du système de jardinières

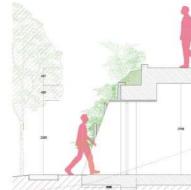

Principe de cadre de plain pied



Principe de cadre de vue



Vue de la villa type

ECOTONE SOPHIA ANTIPOLIS

PROJET PROFESSIONNEL

Bureaux, école, commerce, hôtel Typologie

résidence étudiante, fitness,

parking

Agence **OXO** Architectes

Ateliers Jean Nouvel

Compagnie de Phalsbourg Client

Localisation Antibes, France

46 980 m² (SDP) Surface

Phase

Contribution Développement du projet et

modélisation de la maquette REVIT des bureaux, de l'école, du commerce et du parking; réalisation des documents graphiques PC39 (accessibilité PMR) et PC40 (sécurité incendie)



Le projet est composé d'un bâtiment unique à la parcelle au profit d'un vaste parc paysager modelé nature. Le volume construit surplombe la voie BHNS. SDP), se développe sur 5 niveaux plus un entresol. étudiant (7 526 m² SDP), de 93 et 252 chambres vers les patios, également végétalisés. s'élève sur pilotis afin de libérer la majeure partie de le rouge argile, le bleu lavande et le vert maritime.

usages multiples (46 980 m² SDP). En forme de qui offre des chemins de promenade, des séquences collines, il est conçu comme un composant du boisées et fleuries sur un parc en relief. Ce volume, paysage, dans l'objectif d'allier le naturel au bâti, de composé de **bureaux** (27 550 m² SDP), d'une **école** créer un paysage habité, ou un édifice envahi par la (2 561 m² SDP) et d'un **espace commerce** (1 003 m² Au nord de la voie, le bâtiment est composé d'un Le bâtiment est largement ouvert vers l'extérieur par niveau semi enterré dédié au complexe hôtelier de larges baies vitrées, vers des terrasses plantées. de deux catégories, hôtel (4 928 m² SDP) et hôtel Les espaces de vie et de travail s'ouvrent également disposés sur 5 niveaux et un espace fitness (3 412 Enfin, les couleurs de ce bâtiment-paysage sont m² SDP). Au sud de la voie BHNS, le bâtiment vient celles de la végétation et du paysage de la Provence




Vue du bâtiment depuis l'ouest



Plan du entresol

Vue du bâtiment depuis l'est

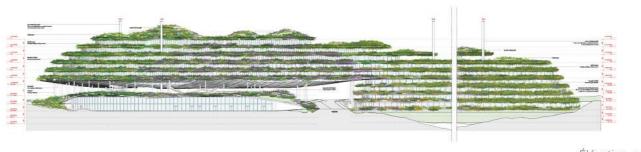



Élévation est

Élévation sud









Plan du rez de chaussée bas - école et parking



Vue du bâtiment depuis l'autoroute

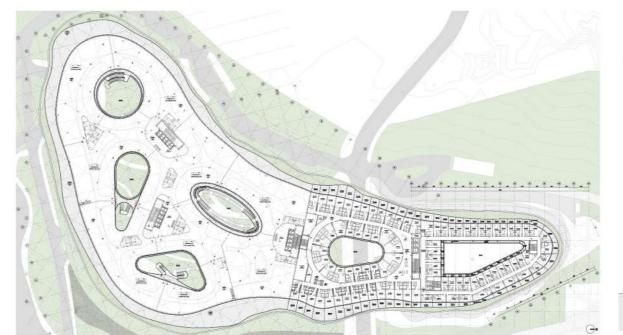


Plan R+1 - bureaux, hôtel et hôtel étudiant

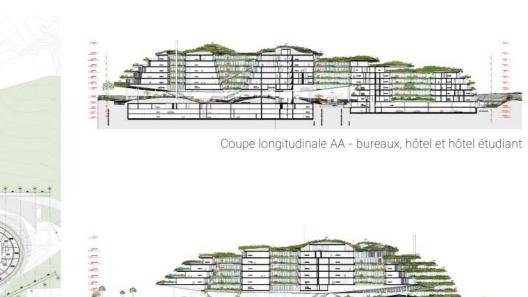

- - -

Coupe transversale BB - bureaux et école

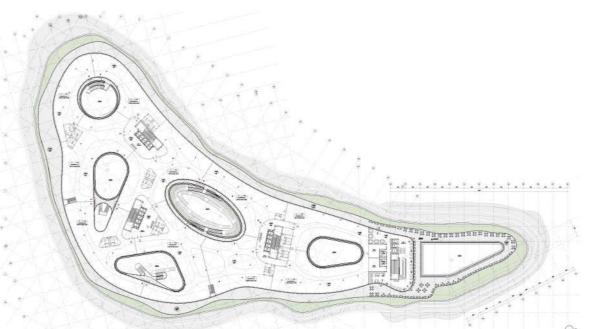

Plan R+3 - bureaux et bar



Coupe transversale CC - bureaux



Coupe transversale DD - hôtel

COMPLEXE HÔTELIER SUR UN TERRAIN DE GOLF

PROJET PROFESSIONNEL

Complexe hôtelier

OXO Architectes

Client Fiducim

Localisation Saint-Gatien-des-Bois, France

30 150 m² (SDP) Surface

Phases PA, APS, PC


Contribution Conception et dessin du plan d'aménagement du terrain à

l'échelle 1:2000; conception et dessin des plans, coupes et façades à l'échelle 1:250.



Le projet prévoit la **réorganisation du golf** de Saint- volume et un style architectural en harmonie avec Gatien-des-Bois (116 hectares) avec la création d'un ceux de l'hôtel. complexe hôtelier composé d'un hôtel 5* de 10000 En face de l'hôtel se trouve la branded residence, m², d'un clubhouse de 1 000 m², d'une branded qui s'étend sur 4 niveaux et abrite des appartements residence 5* de 5 000 m², d'une résidence hôtelière 3* de différents types. Elle est reliée à l'hôtel par une de 10000 m², de 30 villas hôtelières et d'un bâtiment place conçue comme une promenade paysagère. technique abritant les appartements saisonniers. Son architecture fait écho à celle des ailes de l'hôtel. L'hôtel est organisé sur 4 niveaux : le socle abrite La résidence hôtelière, composée de 2 bâtiments les activités communes tandis que les 3 autres formant une cour verte au centre, se développe sur 4 niveaux accueillent les chambres et les suites. Son niveaux : elle abrite les espaces communs au rdc et architecture, caractérisée par des toits en pente et les chambres aux autres niveaux. l'utilisation du **bois**, rappelle le **style normand local**. Enfin, les 30 **villas hôtelières** sont regroupées en 3 Attenant à l'hôtel, le **clubhouse** se caractérise par un ensembles et situées dans un paysage boisé.



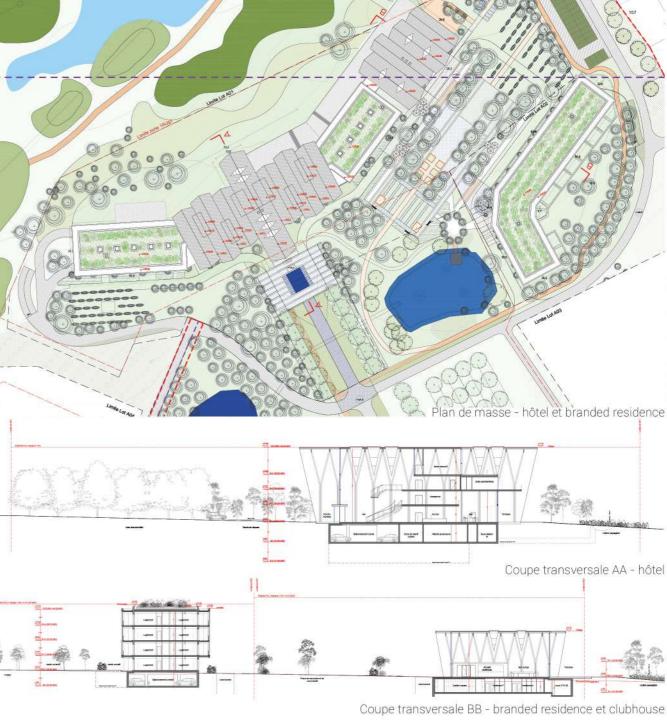



Vue de l'entrée de l'hôtel




Vue du clubhouse






Plan du rez de chaussée - hôtel et clubhouse

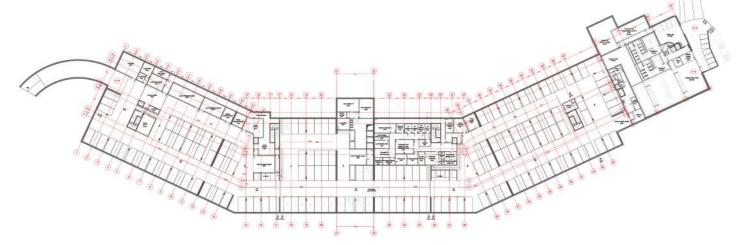


Plan R-1 - parking de l'hôtel et clubhouse



Élévation sud - hôtel et clubhouse

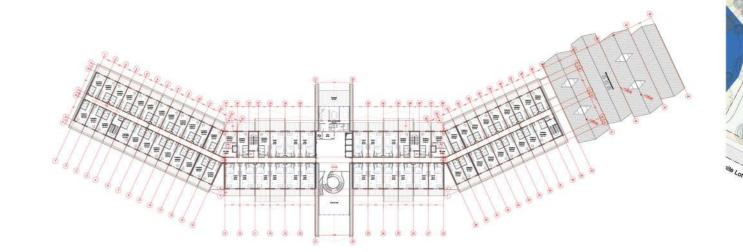


Plan type - hôtel et clubhouse

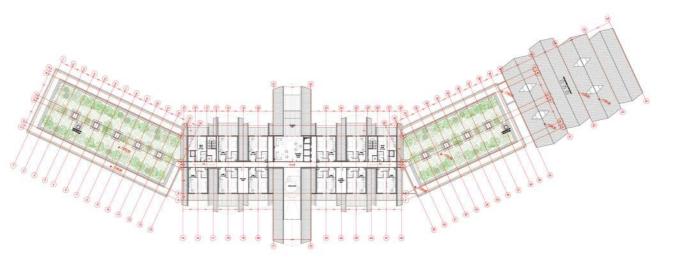

Plan R+3 - hôtel et clubhouse



Plan du rez de chaussée - branded residence

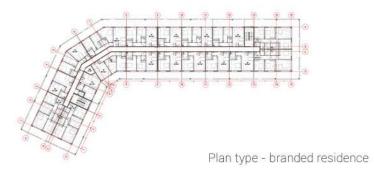

Élévation nord - branded residence



Élévation nord - hôtel et clubhouse

Élévation sud - branded residence

ROYAL GARDEN HOTEL

PROJET PROFESSIONNEL

Complexe hôtelier

OXO Architectes Agence

Client Sheikh Sultan Bin Suhaim Al-

Thani

Localisation Haql, Arabie Saoudite

Surface 14 000 m² (GIA)

Phase Concours (Projet Lauréat)

Contribution Dessin de plans et schémas

volumétriques.



Il s'agit d'un complexe hôtelier composé d'un hôtel 5* et de 12 villas hôtelières, situé le long de la côte chaleureuse, des moucbarabieh aux étages des du Golfe d'Agaba.

La forme de l'hôtel permet de **profiter** au maximum privés et protégés du soleil, et enfin un grand **tent** du paysage environnant, à savoir le Golfe à l'ouest et la montagne Madyan à l'est. En effet, à partir du volume linéaire central, des volumes secondaires Le rdc de l'hôtel s'étend sur tout le site, créant un se développent perpendiculairement suivant l'axe est-ouest. Le bâtiment s'adapte à la topographie comme pour recréer une oasis verte dans ce en tirant parti du dénivelé entre l'entrée du site et la plage, afin de garantir des vues dégagées sur la mer. Le jardin se prolonge jusqu'à la plage, où se trouvent Le style architectural s'inspire des principes de les 12 villas, développées sur un seul niveau, donnant l'architecture orientale et bioclimatique, proposant

de grandes arches au rdc pour créer une ambiance chambres pour créer des espaces extérieurs au dernier étage, au niveau du restaurant, qui définit fortement le style iconique du bâtiment. jardin verdoyant avec de nombreuses fontaines, territoire désertique.

directement sur la mer et dotées d'une plage privée.















Développement volumétrique





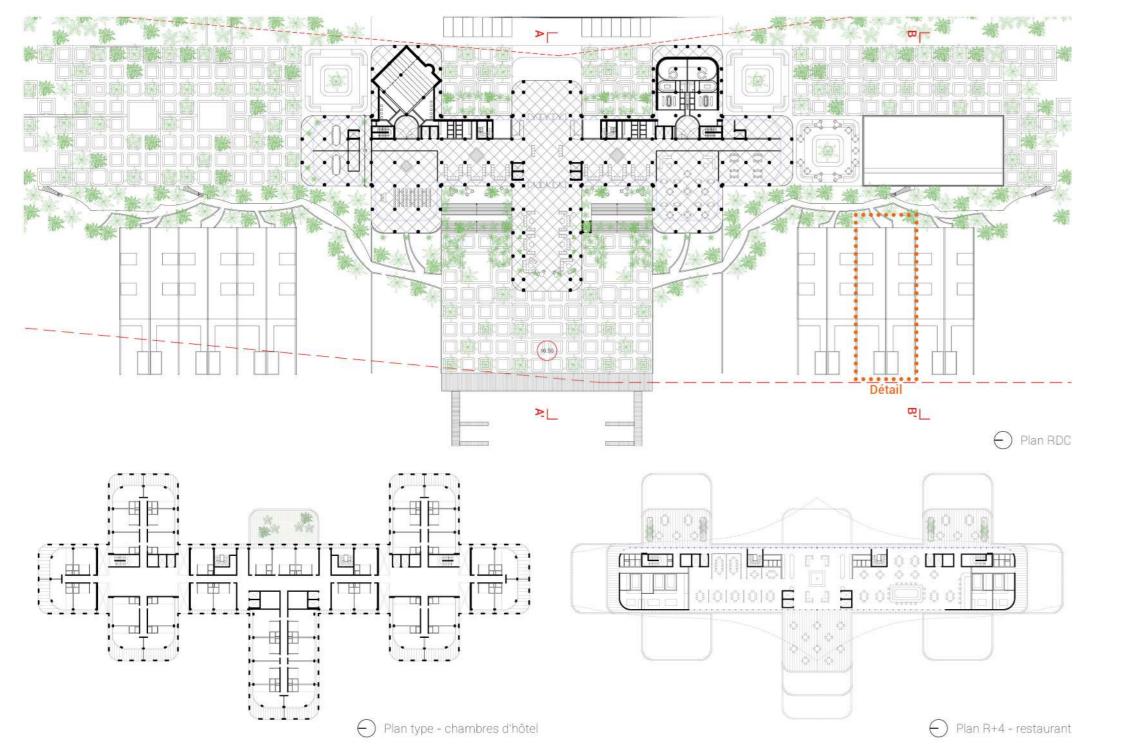

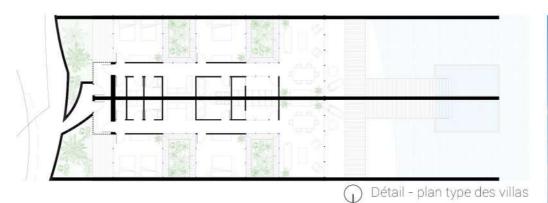



Coupe transversale AA'







Vue aérienne de l'hôtel

COMMUNITY POINT

PROJET UNIVERSITAIRE

Stratégie de réhabilitation

d'un bâtiment semi-

abandonné

Cours Masterproject 2 Architecture,

Technische Universiteit

Eindhoven (NL) Master, 1^{re} année

Professeurs A. Peters – van den Heuvel

P.J.R. Diederen

Localisation Bruxelles (BE)

Équipe Projet individuel




L'objectif du projet est de réaliser un **nouveau centre** bâtiment est organisé sur deux niveaux et il y a des culturel dans la ville de Bruxelles, dans un bâtiment espaces à double hauteur pour montrer la beauté de la industriel désaffecté appelé 'The Glass Garage'. Le 'Community Point' est un bâtiment hybride qui abrite influencés par la configuration des fermes de la toiture


différentes fonctions : un théâtre, des installations éducatives, des espaces de travail et un hôtel.

L'espace est divisé en plusieurs **boîtes vitrées** gui sont connectées entre elles par l'intermédiaire de l'espace de circulation, qui est l'espace dynamique du centre de celle de la partie sud-ouest. La première est très culturel. Les boîtes ont des formes rectangulaires qui contrastent avec les escaliers de forme circulaire. L'inclusion de ces différents volumes permet de Glass Garage et les bâtiments existants. respecter la structure existante du bâtiment. Le

structure. Les volumes du premier étage sont fortement : leur forme est adaptée à leur inclinaison. Le respect de la configuration existante de l'espace est l'un des principaux thèmes de l'intervention architecturale : la conception de la partie nord-est est très différente régulière car elle suit la grille de piliers existante, tandis que la seconde s'adapte à l'interférence entre le

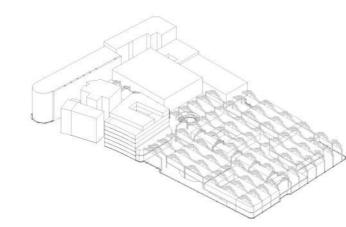



Concept 3D : les bâtiments et structures existants et les nouveaux volumes du projet

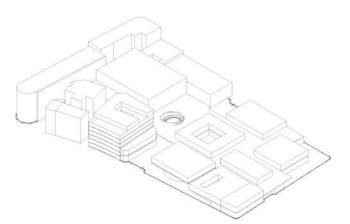

Concept 3D : les bâtiments existants et les nouveaux volumes du projet



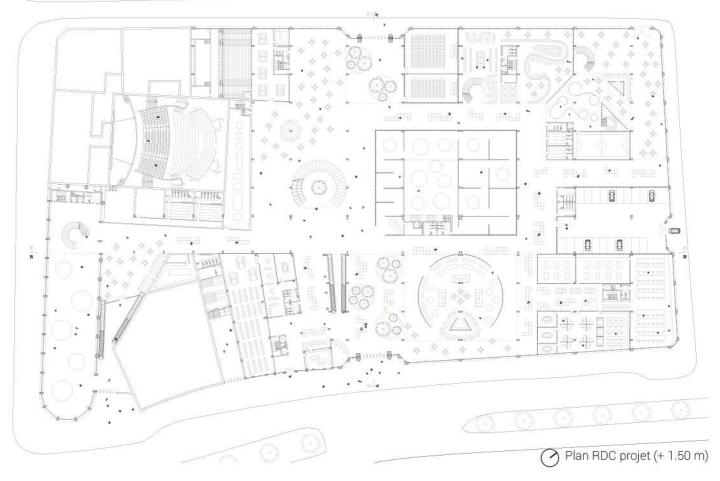


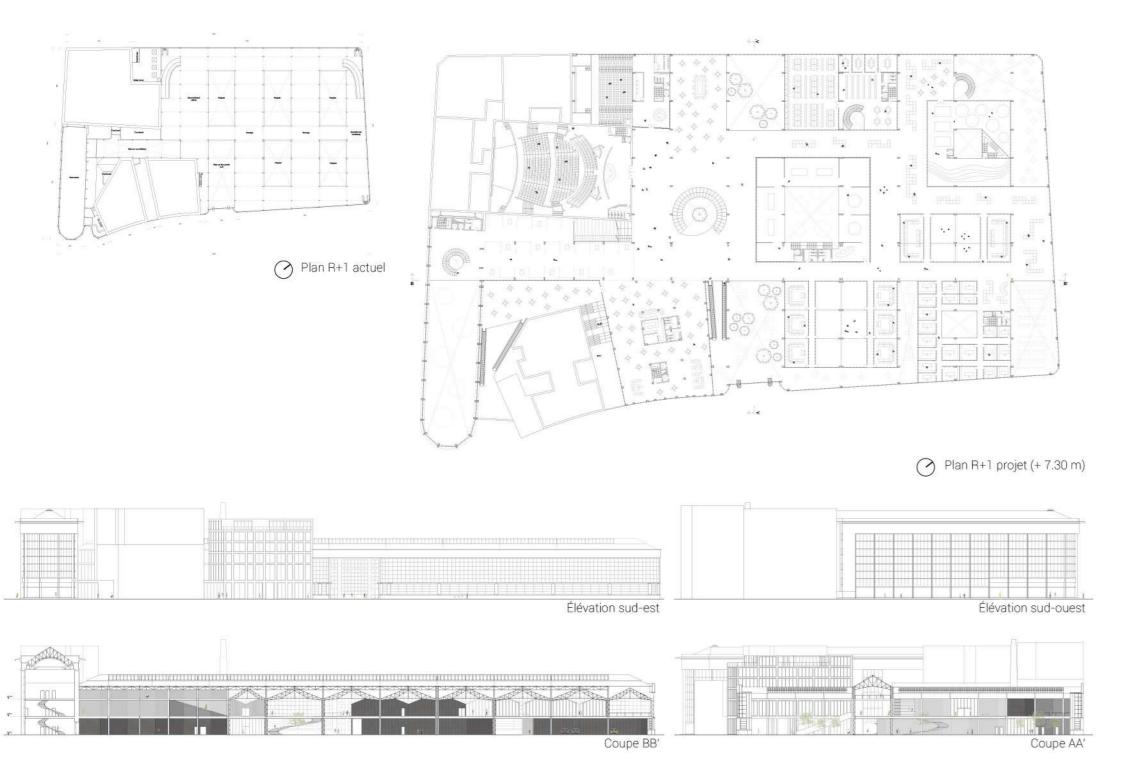







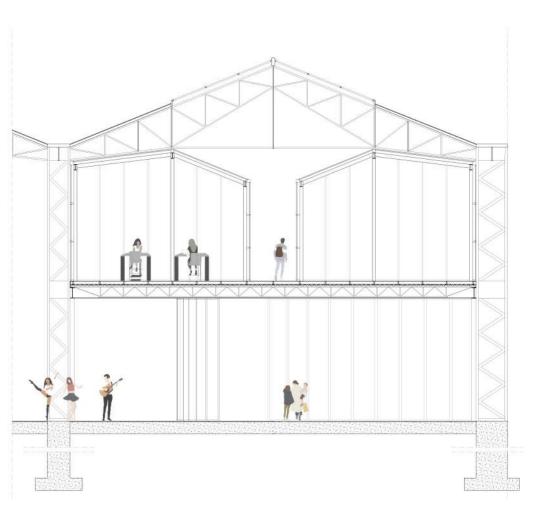

Coupe de détail

IMMEUBLE HYBRIDE

PROJET UNIVERSITAIRE

Nouvelle construction: Typologie

artisanat et logements

Cours Laboratorio di progettazione 3,

Politecnico di Milano (IT)

Licence, 3^e année

Professeurs O.S. Pierini

U. Mai

Localisation Milan (IT)

Équipe G. Sirtori

L. Stefanelli

Contribution Participer activement à la

réalisation de l'ensemble du projet : de la première phase de composition aux dessins finaux, aux détails graphiques et à la réalisation de la maquette.




Aporti et de la via Spoleto.

Le bâtiment est organisé en deux parties extérieure, à laquelle les citoyens peuvent trois premiers étages de la tour sont dédiés aux ville. artistes et sont divisés en quatre duplex ; les deux autres étages abritent quatre appartements.


L'objectif de ce travail est la conception d'un L'intersection entre le Fab-Lab et la tour bâtiment hybride pour l'artisanat et la résidence résidentielle se fait dans une 'lanterne' en verre. à Milan sur un terrain vide près de la Gare Centrale. C'est dans cet espace, caractérisé par une poutre L'idée du projet est de développer un axe vert en treillis, que se déroulent les **expositions** des depuis la gare jusqu'à l'intersection de la via F. artistes du Fab-Lab. Depuis le deuxième niveau de ce corps de verre, on accède à une terrasse différentes : les deux premiers étages (la base) également accéder depuis le niveau de la rue par abritent un Fab-Lab pour les artistes locaux ; la un large escalier, établissant ainsi un contact tour est organisée en cinq étages résidentiels. Les direct entre la partie publique du bâtiment et la




1. Conception de la base

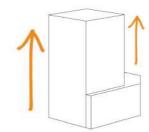

2. Développement de la tour

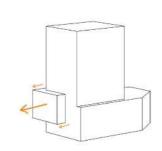


3. Extrusion de corps en verre

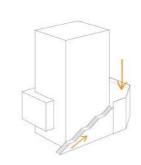


4. Formation de l'escalier


Développement volumétrique

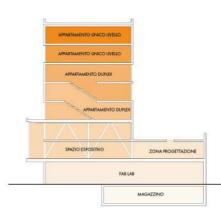


Diagrammes fonctionnels

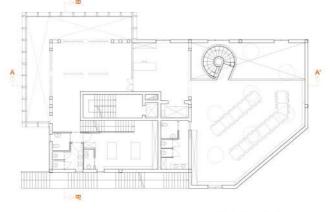



Plan R+1 - base

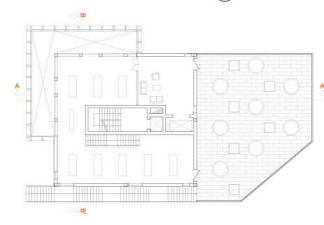




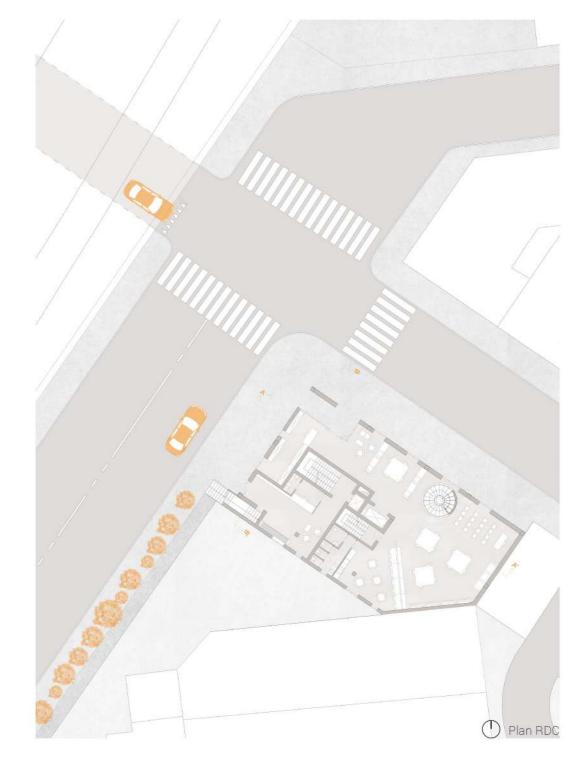

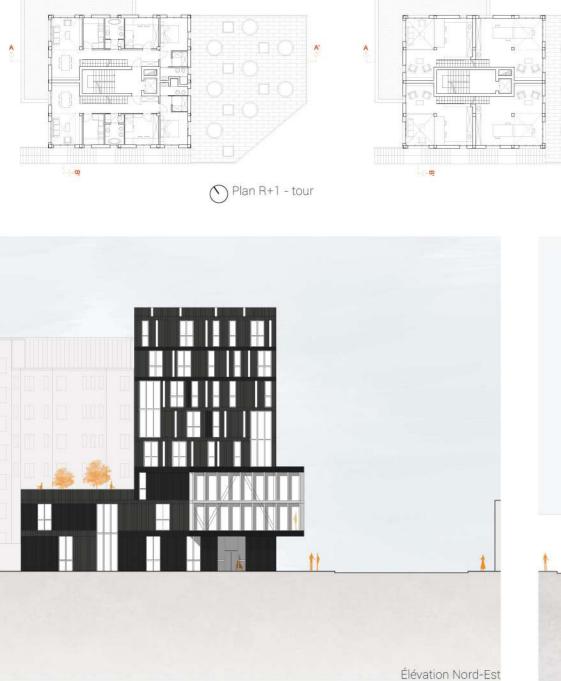

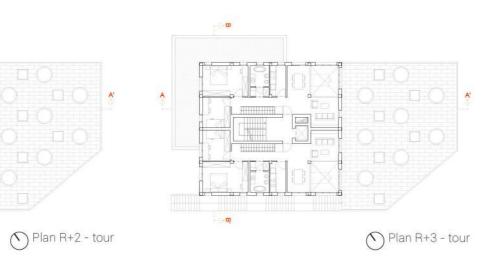



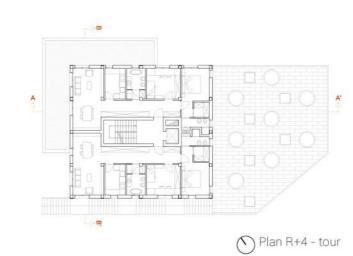















CENTRE **POLYVALENT**

PROJET UNIVERSITAIRE

Typologie Nouvelle construction:

auditorium et salles de réunion

Cours Construction and Sustainability

Design Studio, Politecnico di

Milano (IT) Master, 1^{re} année

Professeurs L. Belli

G.L. Brunetti

Localisation Fagnano Olona, Varese (IT)

Équipe M. Romagnolo

G. Sacchi G. Sirtori L. Stefanelli

Contribution Participer activement à la

réalisation de l'ensemble du projet : de la première phase de composition aux dessins finaux (échelle 1:100 et 1:50), aux détails graphiques (échelle 1:20

et 1:10).





Le projet vise à concevoir un centre polyvalent Une attention particulière a été accordée à la composé d'un auditorium et de deux salles de structure du projet, en choisissant une solution réunion, qui seront utilisées à la fois par le centre sportif dans lequel il se situe, et par l'ensemble de **et en métal** a été choisie pour la partie hors-sol la communauté de Fagnano Olona.

Le bâtiment est situé sur une pente naturelle, où sous-sol. En particulier pour les murs extérieurs le volume de l'auditorium s'intègre en respectant la topographie existante. La partie hors-sol du volume est positionnée parallèlement à la pente. Elle abrite au rdc une zone d'accueil du public et De plus, pour protéger les grandes parois vitrées une terrasse extérieure qui s'étend sur le toit de des salles de réunion, un système de protection l'auditorium ; au premier étage, on trouve les deux solaire composé d'éléments verticaux en bois a salles de réunion.

durable. En effet, une structure mixte en bois et une structure mixte en bois et béton pour le en bois, une ossature en bois a été utilisée ainsi que le système CLT; tandis que pour les planchers, le système CLT a également été retenu.

été conçu.

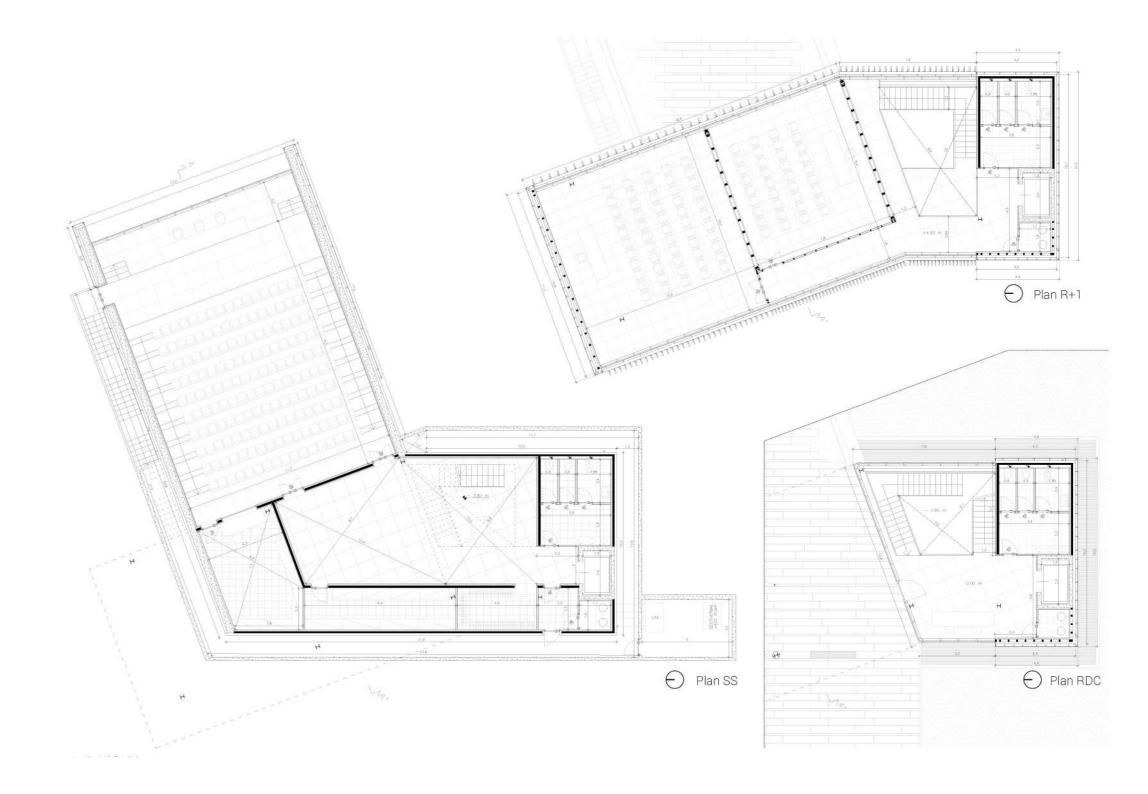

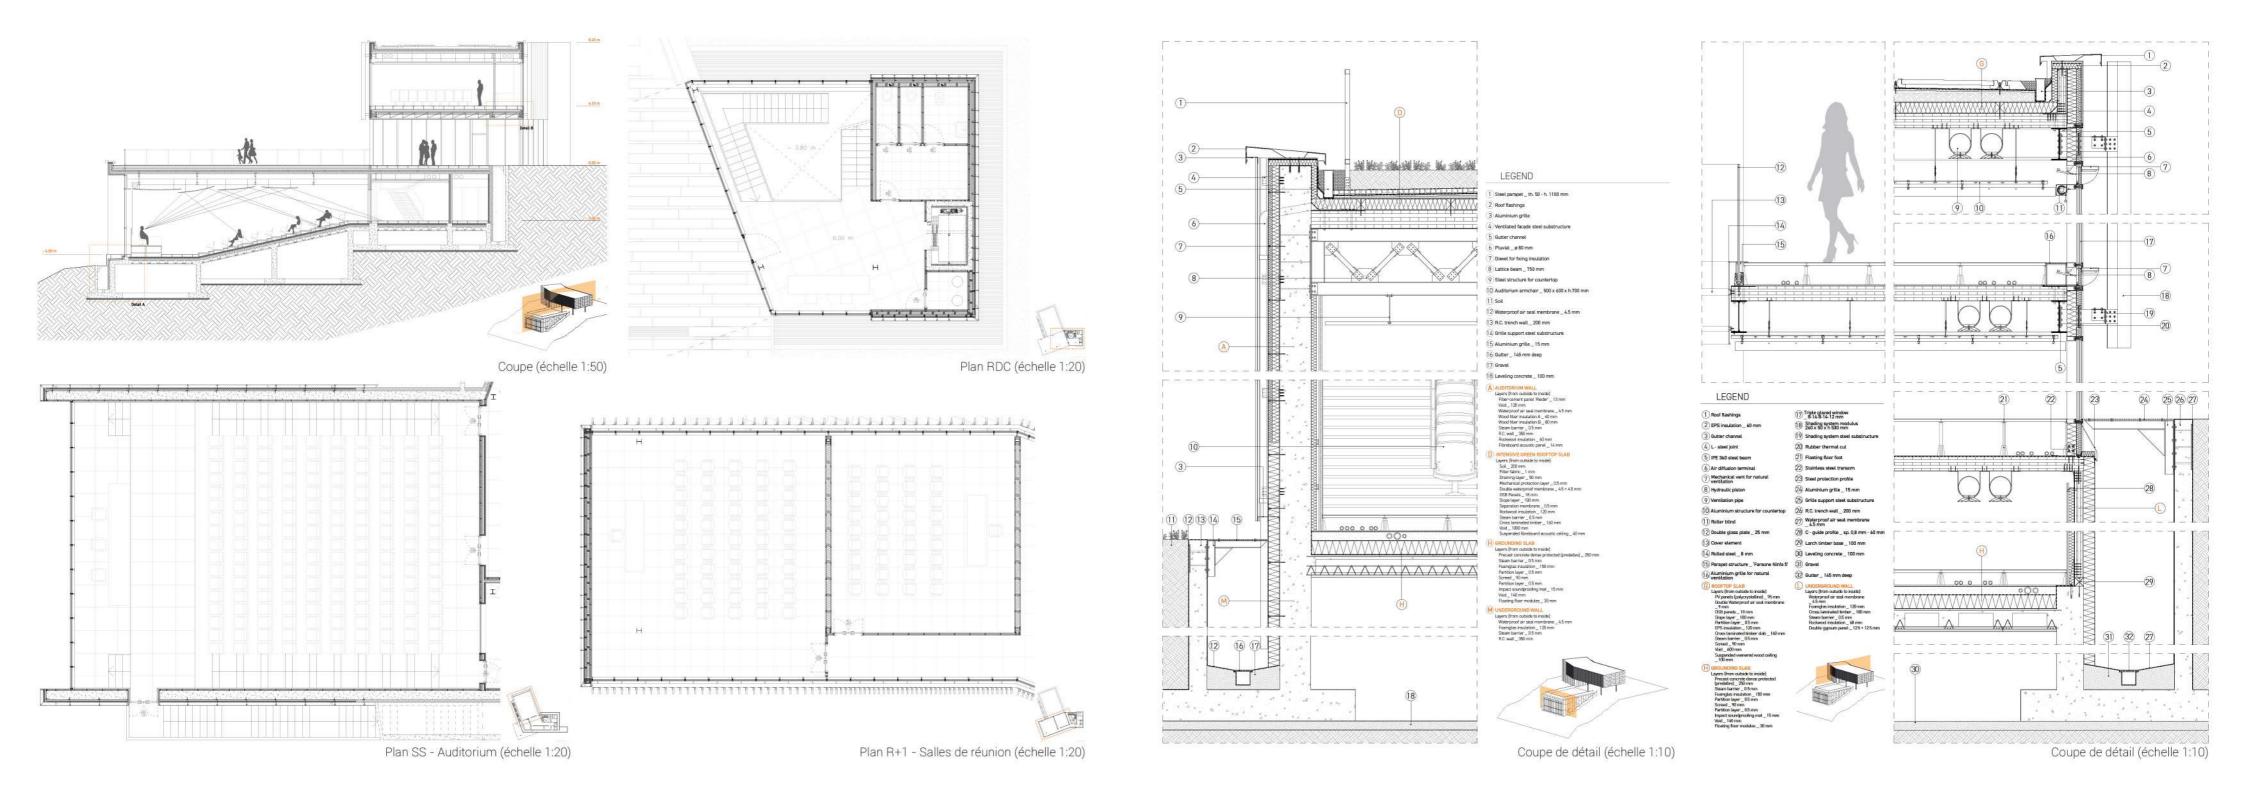

UN QUARTIER MULTIFONCTIONNEL À KINSHASA

PROJET UNIVERSITAIRE

Intervention à l'échelle urbaine Typologie

et architecturale

Cours Projet de thèse de Master,

Politecnico di Milano (IT)

Master, 2^{de} année

Professeurs M.C. Pastore

C. Del Bianco G. Amani Mushizi

Localisation Kinshasa (DRCongo)

Équipe G. Sirtori

L. Stefanelli

Contribution Participer activement à la


réalisation de l'ensemble du projet : de la première phase de composition aux dessins finaux et aux détails graphiques.




Le projet de thèse de Master fait partie d'une dans une zone spécifique de la ville, connue sous le nom macro-recherche sur le thème des *megacities* en de Pépinière II dans la municipalité de Bandalungwa. développement, axée sur les pays du Global South. L'intervention se déroule à deux échelles : L'aspect en commun est le manque de structures incontrôlables où la population est divisée en un petit commerciales pourcentage de riches tandis que la grande majorité vit - architecturale par la focalisation sur la partie dans la pauvreté dans des bidonvilles.

Kinshasa a été choisie comme objet d'étude car on hybride : son développement est à mi-chemin entre estime qu'elle sera la quatrième mégapole du monde le développement horizontal indigène de la ville et la d'ici 2050. L'enquête théorique, basée également sur proposition verticale innovante, comme une alternative l'expérience sur le site, aboutit à une approche de projet possible à l'expansion incessante de Kinshasa.

- urbaine par la proposition d'un **plan de masse** pour urbaines capables de supporter une telle surpopulation. un quartier multifonctionnel qui se veut actif tout Cela conduit à des situations insoutenables et au long de la journée grâce à l'insertion de fonctions
 - résidentielle et l'étude d'un prototype d'habitation

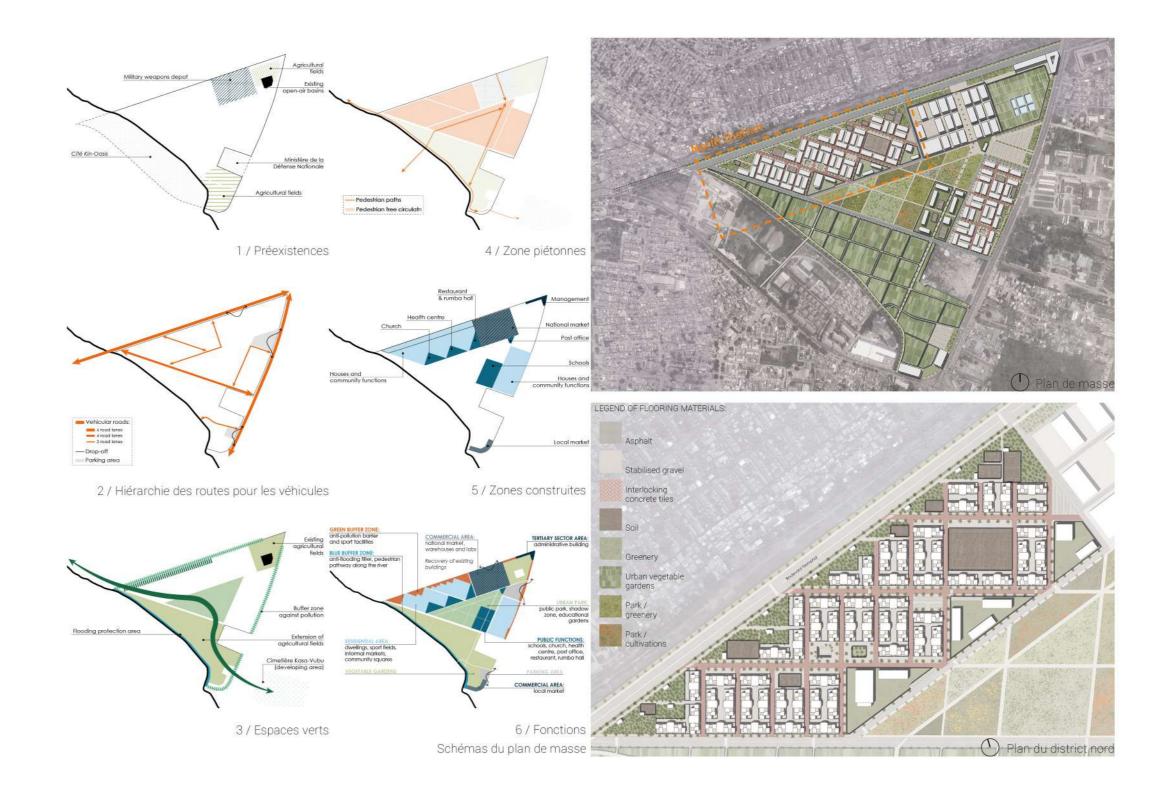

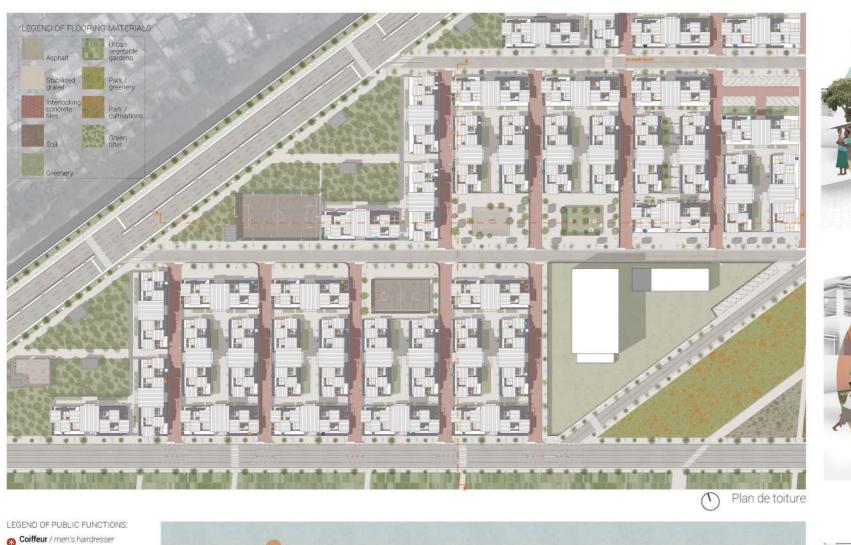

Salon de beauté & hairdresser /

Nganda malewa / a typical Congolese

women's hairdresser

Fabric shop Clothing shop

restaurant Bar Pharmacy

Small market

Cambistes / money changer

Quados / car mechanic



Le marché informel dans la rue et le bloc résidentiel



Intérieur du bloc résidentiel







Plan RDC, +1.50 m Plan R+1, +4.70 m

K=kitchen GB=guest bedroom M WC=master bathroom B=bedroom MB=master bedroom WC=bathroom

Flowerbeds with ornamental palms

Fabric shop sale of local clothing

driveway and shading of the

Flowerbeds with tropical fruit

shading of the community space

community space

Rainwater drainage channel Aluminium gutter and downpipe Trusses for ventilated roof Wooden battens Terrace paving Terracotta files Terrace railing Clay fly ash burnt brick masonry + reinforced concrete pillars Exterior façade Clay fly ash burnt brick masonry + reinforced concrete pillars customised finishing 7 Claustra - houses
Perforated bricks above the windows and doors **≅** :Ö: Claustra - staircase Perforated bricks **≗**; ⇔ Ground floor courtyard Stabilised gravel Private covered parking Interlocking concrete tiles Terrace cover Bamboo framework* O X Boundary masonry Clay fly ash burnt brick masonry + reinforced concrete pillars

Reinforced concrete crawlspace stem walls

Sloping roof Corrugated aluminium sheet



Outdoor parking

parking space for residents or



Private covered parking

parking spaces for residents of the block,

living on floors 1 and 2









La terrasse de la maison



Nganda malewa

small traditional

Market kiosk

direct roadside point

female-run restaurant

Schéma axonométrique éclaté de la cellule de logement

- Contact -

+33 6 68 84 90 11

stefanelli.laura97@gmail.com