

PORTFOLIO

INTERIOR DESIGN

Lina Kridane lina.kridane@ecole-esdac.fr

sommaire

licence dn made espace & mastère architecture d'intérieur



AU FIL DE L'OISE pavillon marchand

architecture d'intérieur 4

PROJET STAIN aménagement d'un T3

stage hyfa architecture 6

INDUSTRIE DE LUMIÈRE

technique & bâtiment


extension kremlin

LUMINESCENCE un musée une oeuvre


architecture



10 environnement & luxe 13

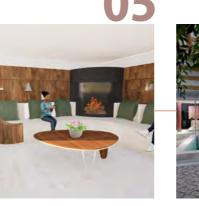

NEXUS un mobilier sur-mesure

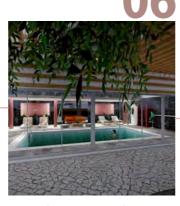

PROJET BOU piscine intérieure

stage hyfa architecture



SALON DE THÉ mur habité

Analyse créative

18



ONDULATION yamay


Scénographie



LES **PASSERELLES DE L'ÉVEIL**

réhabilitation

Atelier de création

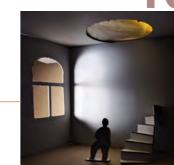

LUMIX atelier lumière

Scénographie



PROJET TAS aménagement terrasse

stage tatianas design & co



UN PAVILLON MARCHAND AU RYTHME DE L'EAU

Ce projet consiste en la conception d'un espace commercial s'inspirant de l'histoire fluviale et industrielle de la ville de Conflans Sainte Honorine (capitale de la batellerie). L'architecture mêle le fer, référence à l'industrie, et le bois, rappel des péniches, dans des formes fluides évoquant la Seine. Les toitures en coque et les structures légères rappellent l'univers de la batellerie. L'objectif était de créer un lieu vivant, à la croisée de la mémoire et de la modernité, qui valorise l'identité locale tout en proposant une expérience contemporaine.

Plan masse, V-Ray sur SketchUp



OUTILS UTILISÉS





Rendu réaliste du projet sur SketchUp




SKETCHUP

Modélisation 3D et aménagement sur-mesure des stands





AUTOCAD Réalisation des coupes et élévations côtés à partir du fichier SkechtUp



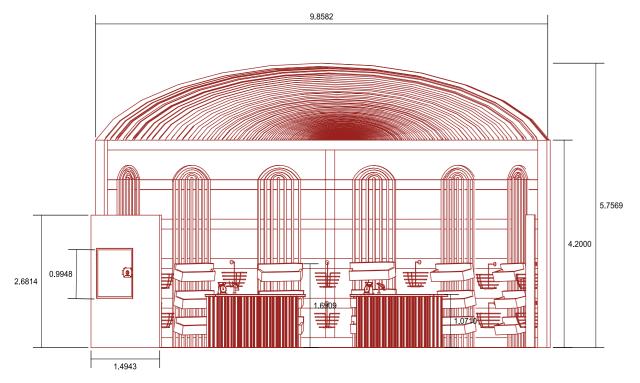


Échelle 1 : 50

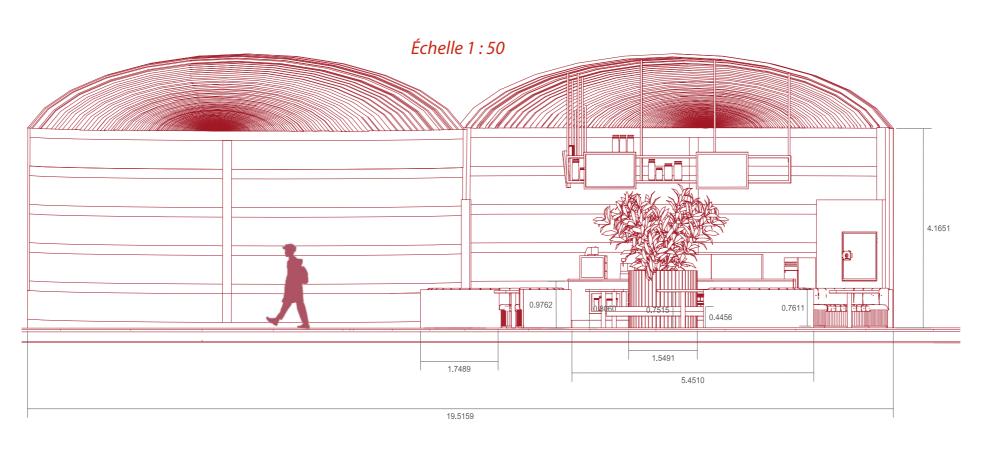


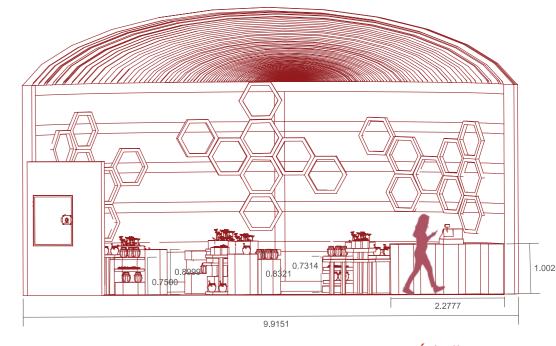


Échelle 1 : 50

Élevation du pavillon marchand

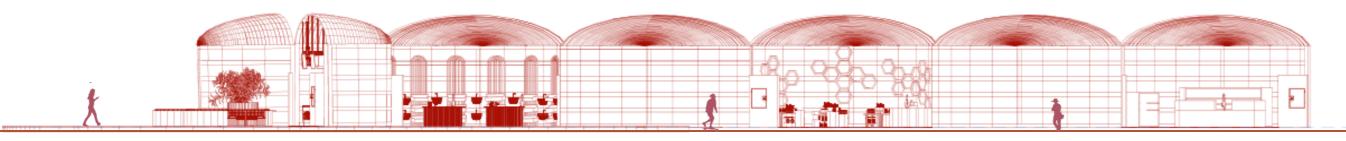

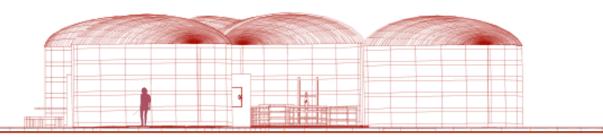



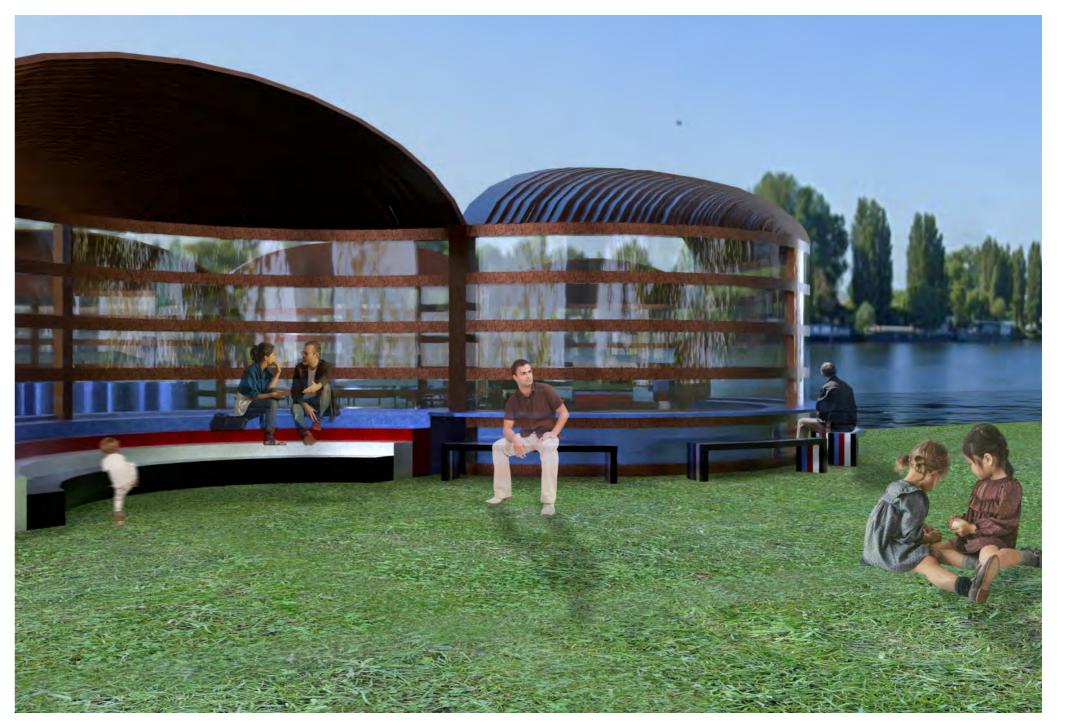




AMÉNAGEMENT D'UN APPARTEMENT T3 À STAIN

À partir de la modélisation 3D d'un logement collectif à Stains, j'ai choisi un appartement T3 à aménager entièrement. Le travail a débuté sur ArchiCAD, où j'ai repensé la disposition des espaces pièce par pièce, en tenant compte des besoins essentiels de chaque zone. L'ambiance et les choix de couleurs ont été guidés par des références précises, avec une contrainte imposée : une cuisine bleue. Le projet a ensuite été finalisé sur Lumion, avec l'application de textures réalistes, l'ajout de lumières et de personnages, pour produire des rendus photo et des séquences vidéo immersives.

Vue de dessus, Lumion

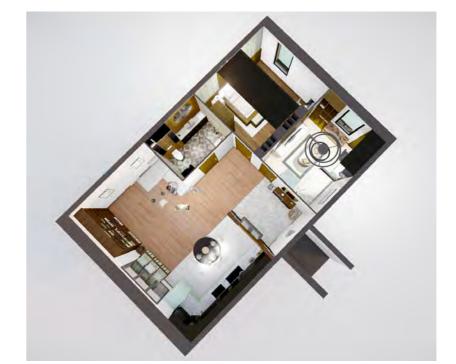

OUTILS UTILISÉS



LUMION

Réalisation des rendus réaliste à partir du fichier projet ArchiCAD




ARCHICAD


Modélisation 3D de l'aménagement en amont sur ArchiCAD








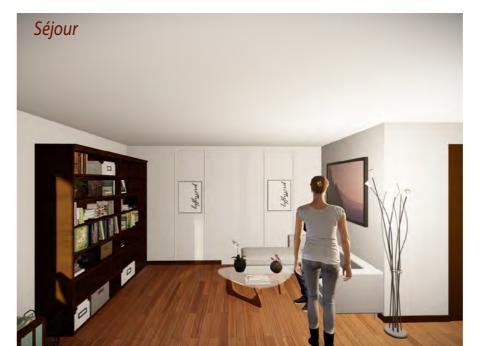

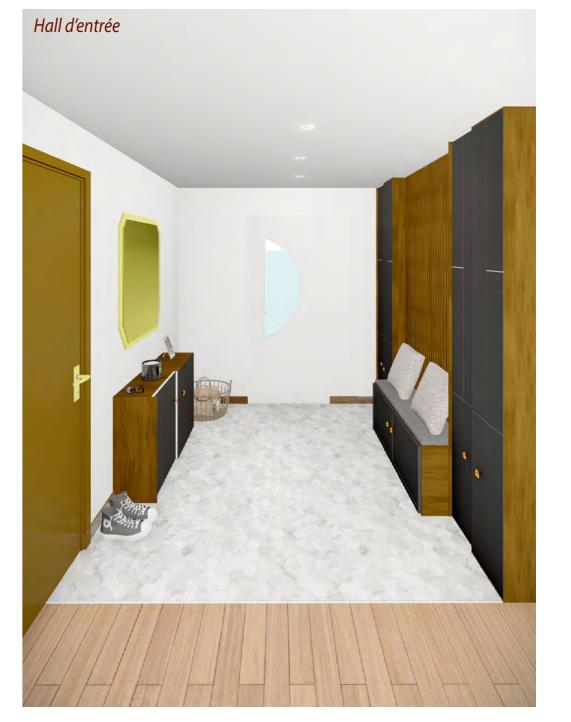

Échelle 1:50

Cuisine Salle de bain & Toilette

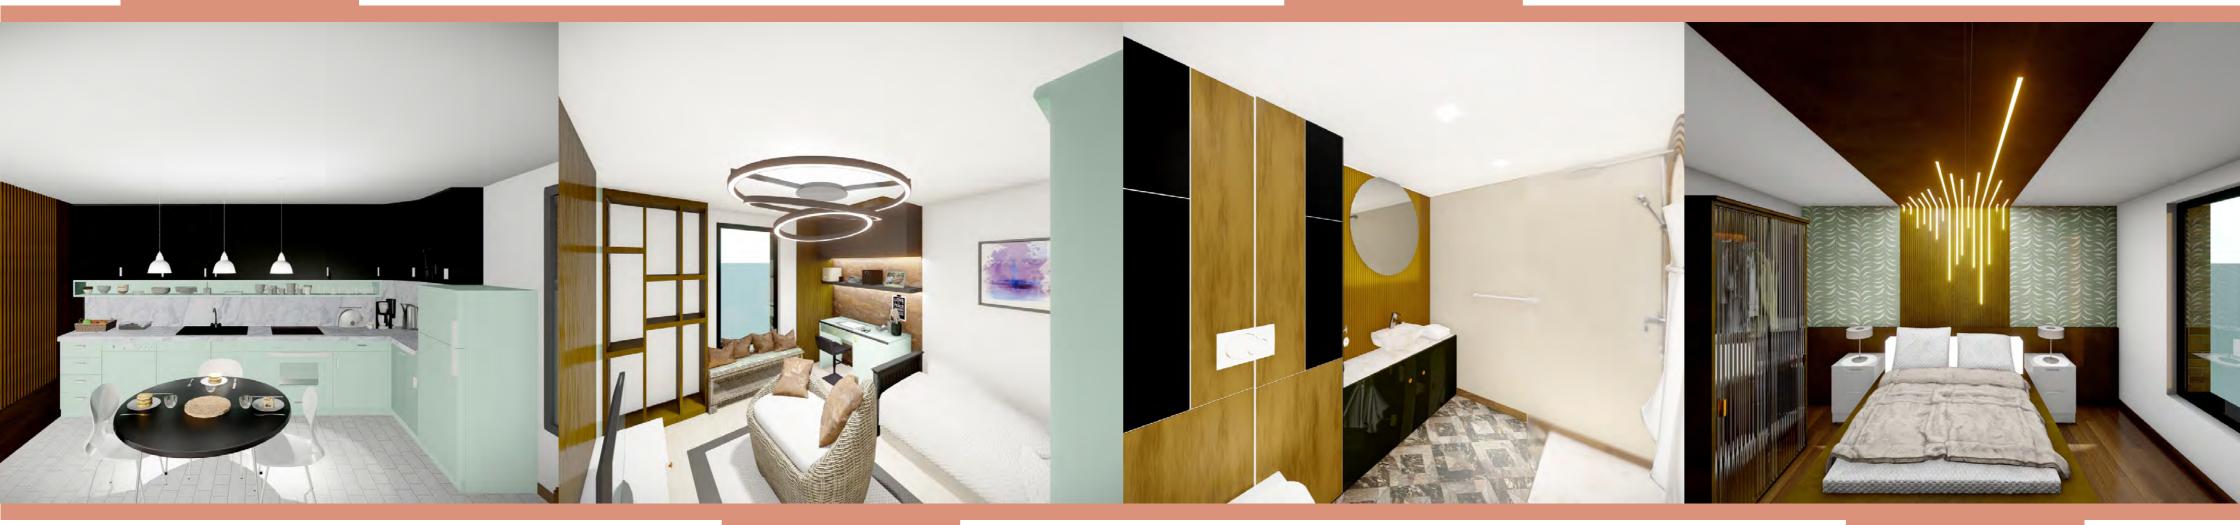

Chambre enfant Chambre parentale



INDUSTRIE DE LUMIÈRE

EXTENSION ET AMÉNAGEMENT D'UNE MAISON AU KREMLIN BICÊTRE

Le projet consistait à créer une extension directement reliée à la cuisine, afin d'y intégrer une nouvelle salle à manger spacieuse et lumineuse. L'objectif des clients était de fluidifier les interactions entre cuisine et repas, en repensant l'organisation de l'espace existant. L'ancienne salle à manger a été réaménagée pour accueillir de nouvelles fonctions, et la circulation intérieure a été optimisée pour plus de confort et de convivialité au quotidien.

Photomontage de la nouvelle façade



OUTILS UTILISÉS



ARCHICAD

Modélisation 3D du bâtiment & intérieur



PHOTOSHOP

Retouche façade existante



TWINMOTION

Vues et rendus réalistes du projet



SKETCHUP

Modélisation 3D de l'extension et aménagement intérieur




AUTOCAD

Réalisation des coupes, plans & élévations côtés

1.47 0.80 0.61

HSP 2.70

Salon 14,50 m²

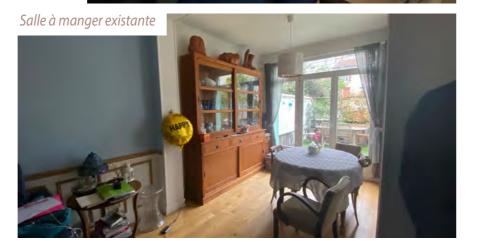






ÉLÉVATION FAÇADE PRINCIPAL PROJET Échelle 1:50

ÉLÉVATION FAÇADE PRINCIPAL COULEUR PROJET





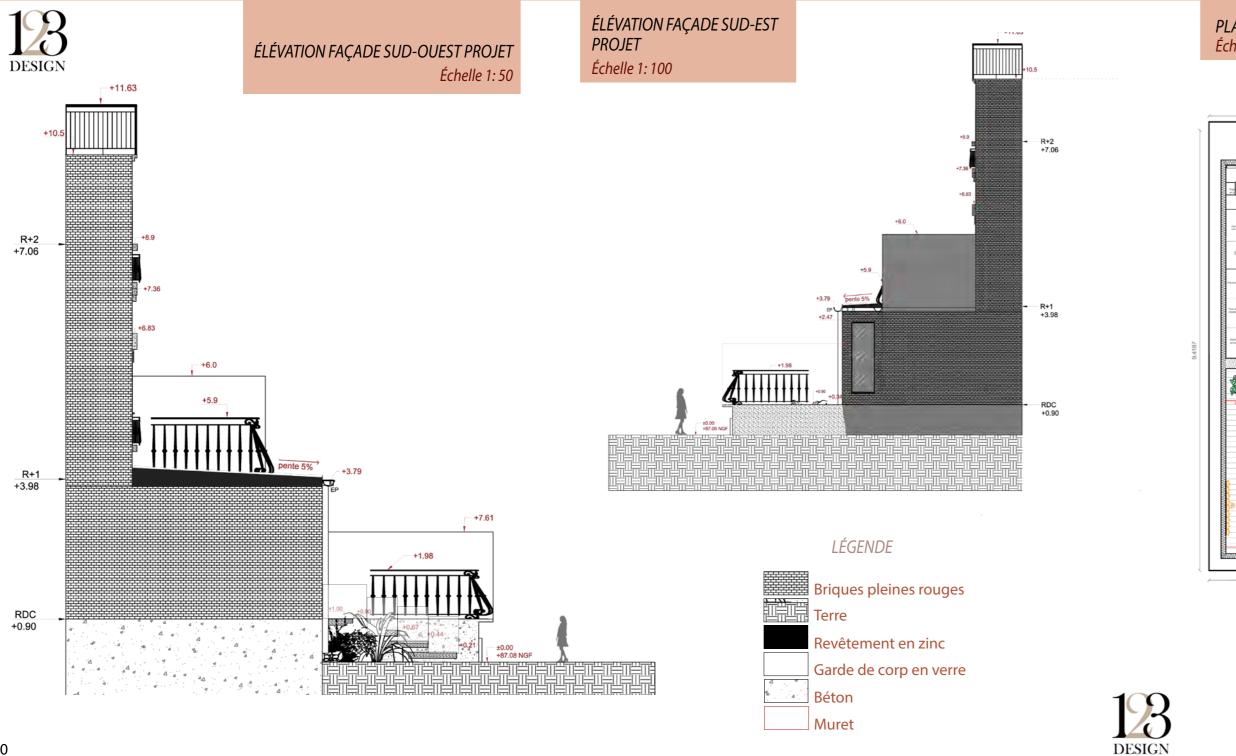


PLAN PROJET Échelle 1:50








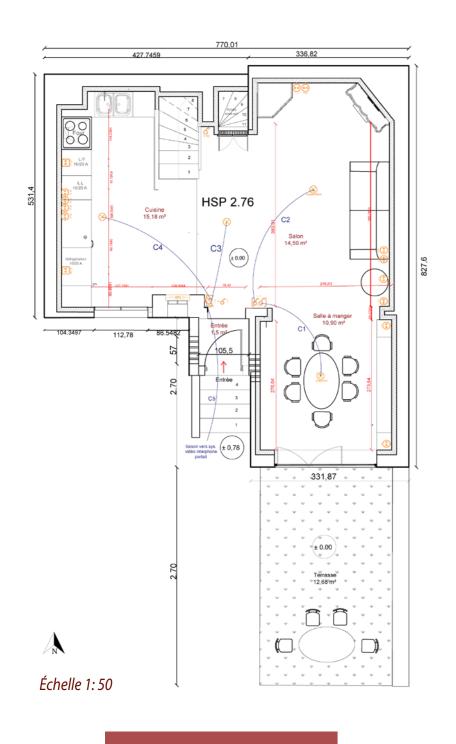



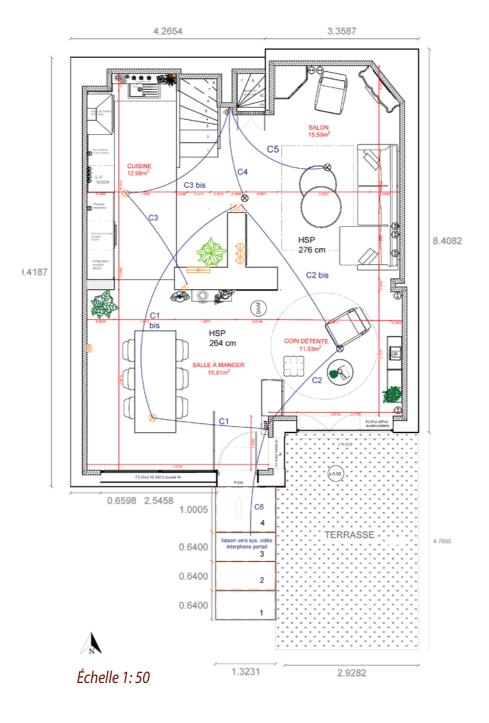



PLAN ÉLECTRICITÉ EXISTANT PLAN ÉLECTRICITÉ PROJET MOODBOARD MOBILIERS

MOODBOARD MATÉRIAUX





13 DESIGN





CRÉATION D'UN MUSÉE ET DE SA SCÉNOGRAPHIE POUR METTRE EN VALEUR UNE OEUVRE DU LOUVRE

Ce projet propose un pavillon-musée imaginé autour d'une œuvre unique : une paire de carafes du Louvre. L'architecture s'inspire directement de leur forme, avec une structure en verre, des profilés dorés et une verrière colorée traitée comme un vitrail contemporain. À l'intérieur, une palette neutre laisse les reflets colorés animer l'espace. L'œuvre, placée au centre du pavillon, se dévoile progressivement à travers des percées visuelles et des murs courbes. Une mezzanine complète le parcours, offrant des espaces de repos et une vue privilégiée sur la pièce maîtresse.

Plan masse, texturer sur Photoshop

Lorem ipsum dolor sit amet, consectetur adipiscing elit,


doi vzioe uizoevdc veiozkjed

Ecpe fipozef iodez ckdo oivel

Lorem ipsum dolor sit amet, consectetur adipiscing elit, sed do eiusmod tempor incididunt ut labore et dolore magna dsjkds dskjize kjerogfize cejzklggjzs vckjgjvd ejevjlgv, kjevjdkdz kzjflvk, ezjoif ejiliczji ckdeozkfepz cdkozpekfopz ckzseopfzpoe fizpoefkozp fizeipkzoeff, alique, Quis ipsum suspendisse ultrices gravida. Risus commodo viverra fezzoz fez tz

an fdjiocze ezkdofkcoz zefoektcsd ezekfodkce zekokcpz cekzakfedp ezkopckepozefc lkzjepozcs zkopfcpkizf ef fekzopficzk; ekcdpze ezckop efkocze eczpe dkcpez cdlacus vel mdusc fildmutzse fildumez clsmuz vc

cdkoef^pc ceiopeif coeipzfipc copdzipfe ckopzekoez cizpoef ckoeifopec,ce ifpozc copdcooz coeipckmet ciopedkoef ckoepiope ezockea cokpkdez cioepf zoce opezf cpoef dopzmfeotétz dcop^fez

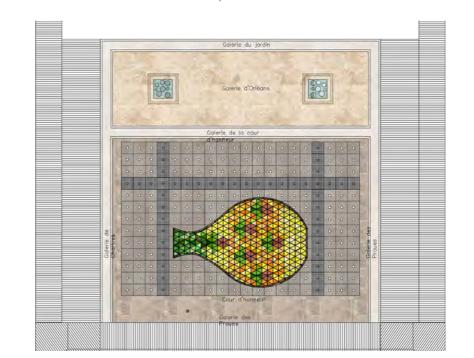

OUTILS UTILISÉS







SKETCHUP


Modélisation 3D et scénographie
du musée




AUTOCAD
Réalisation des coupes, plans & élévations côtés




ANALYSE DE SITE & OEUVRE

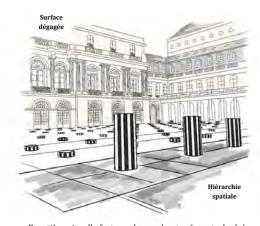

Frontière visuelle forte : colonnes hautes (avant-plan) / colonnes basses à l'arrière = transition marquée

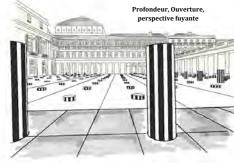


Colonne cadre le regard sans enfermer. Espace vaste et profond (perte de détails en arrière plan)

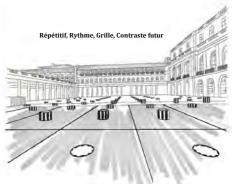

Trame quadrillée lisible. Les colonnes rythment l'espace. Surface plane idéale pour l'implantation. Contraste à venir avec une forme organique.




 $\label{eq:Leger-Surplomb} \begin{tabular}{ll} Léger surplomb = élévation et mise en valeur. Point de vue qui accentue l'ouverture encadré, comme un écrin. \\ Bâtiment beige \rightarrow architecture classique. \\ \end{tabular}$

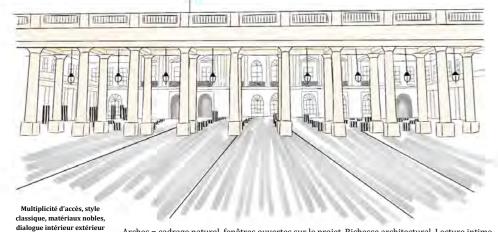

Arches = cadrage naturel, fenêtres ouvertes sur le projet. Richesse architectural. Lecture intime et poétique du lieu avec de multiples accès. Le proiet s'intègre dans un système déià orienté.


CARAFE AVEC BOUCHON, D'UNE PAIRE LOUVRE COLLECTIONS




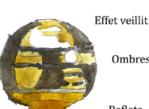





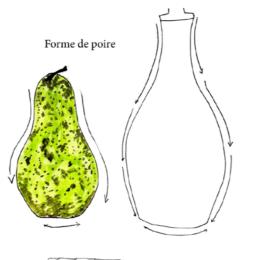


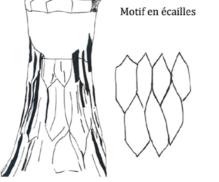








PLAN VUE DE DESSUS

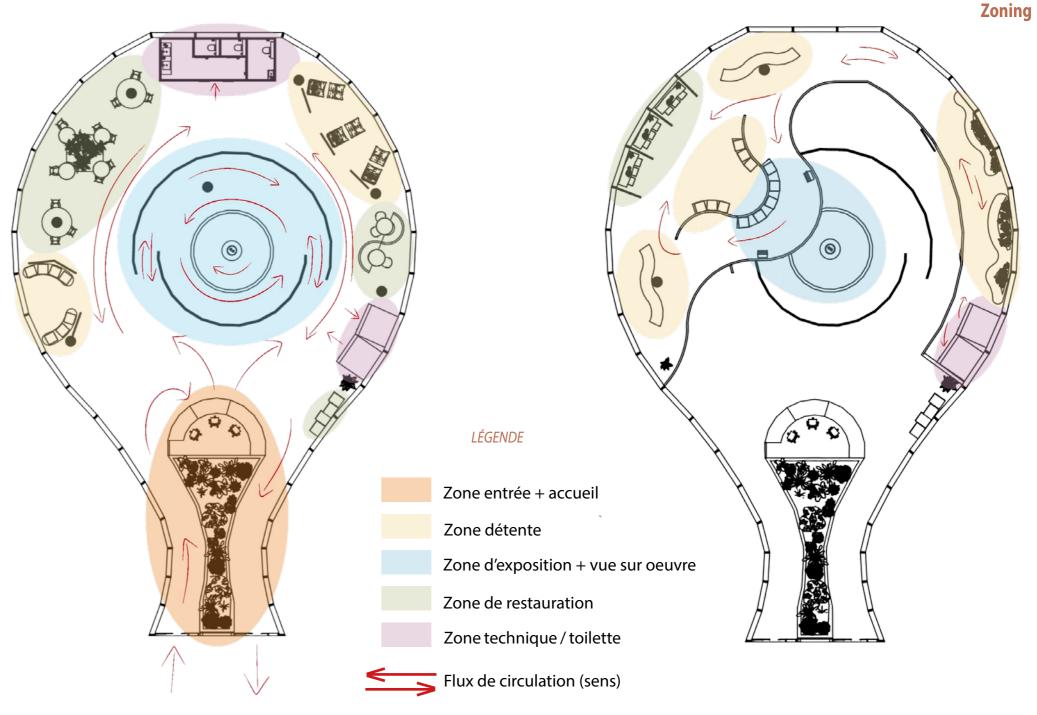

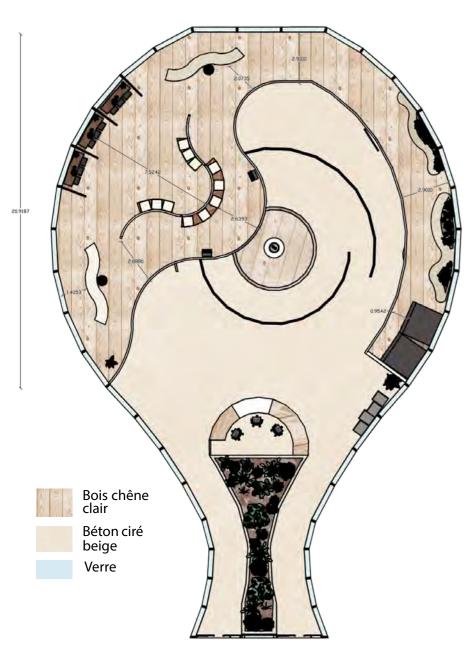

Échelle 1 : 50 PLAN VUE DE DESSUS

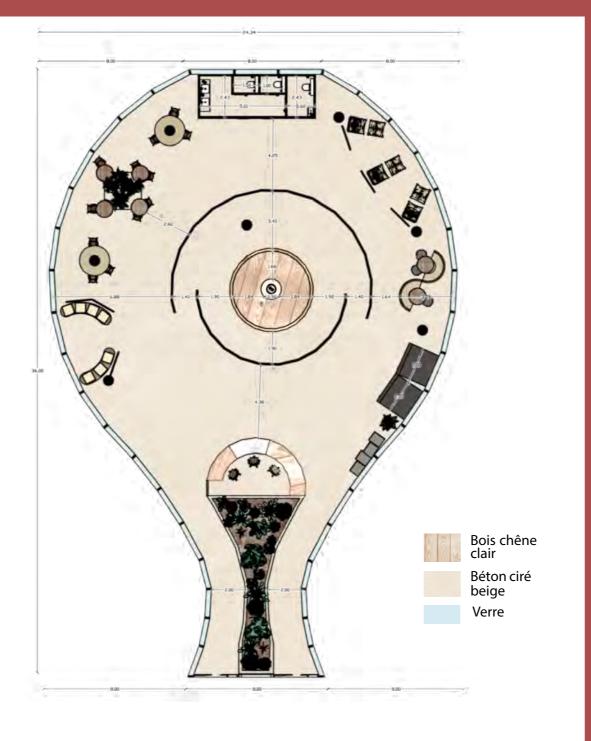

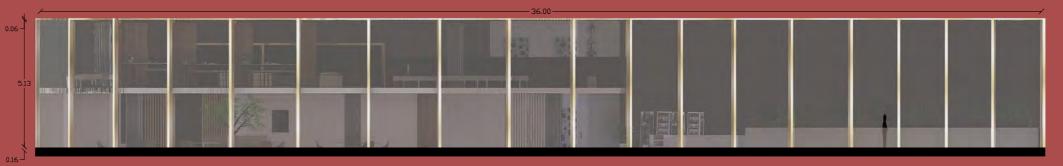

Élévation côté Jardin Royal


Échelle 1 : 50


VUE EN ÉCLATÉE



Élévation façade principale côté entrée Palais Royal

Échelle 1 : 50

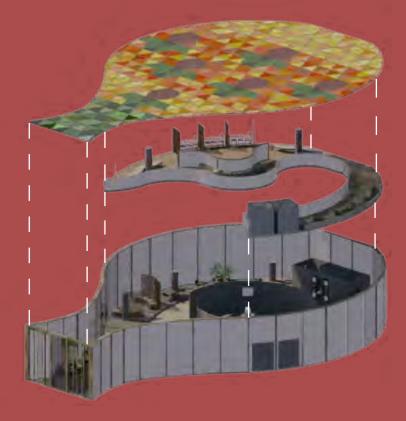

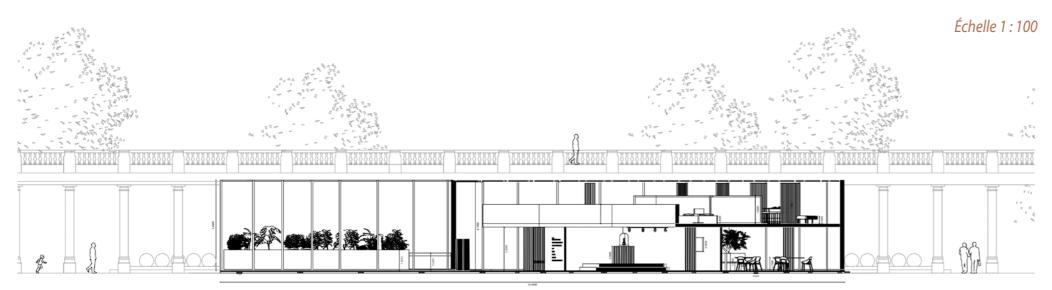

Coupe côté Palais Royal

Échelle 1 : 100



Coupe côté Jardin Royal






















VIVRE LE CONFORT AUTREMENT

Le projet vise à concevoir un mobilier unique fusionnant un canapé et une cheminée en une seule structure, véritable pièce maîtresse d'un salon privé haut de gamme. Plus qu'un simple meuble, c'est une micro-architecture sensorielle, fonctionnelle et sculpturale, pensée pour redéfinir les usages de l'espace domestique. Intégrant également une bibliothèque, cette création offre un îlot de confort, de chaleur et de convivialité, en conjuguant design, élégance et émotion dans une approche contemporaine du mobilier sur mesure.

Organigramme du concept projet

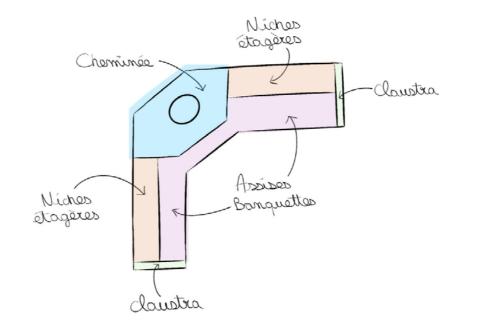

OUTILS UTILISÉS



Constitution d'un dossier de présentation oral



TWINMOTION Vues et rendus réalistes du projet




SKETCHUP


Modélisation 3D du mobilier sur-mesure



Réalisation plan & élévation côté du projet



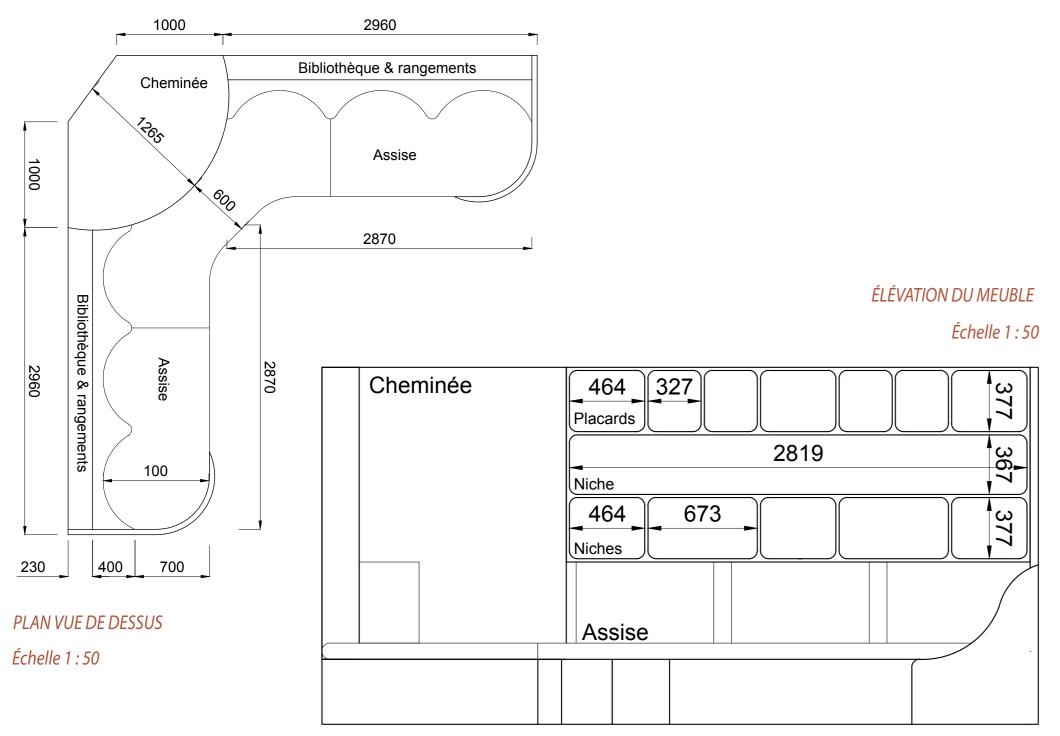

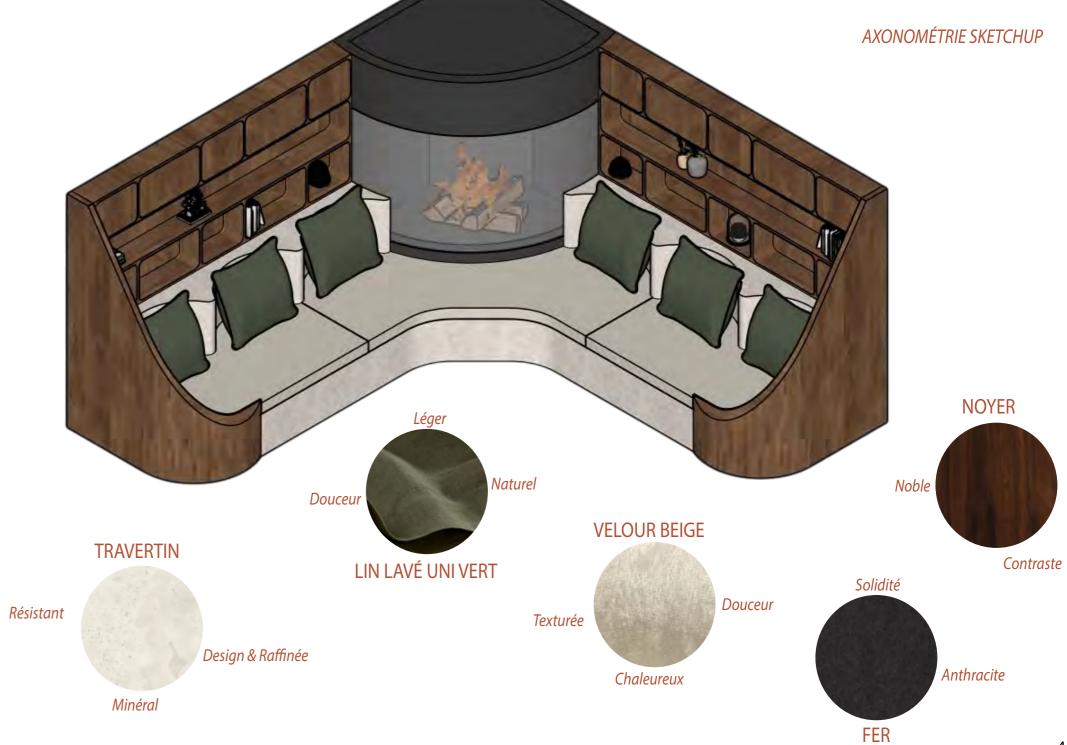





AMÉNAGEMENT D'UNE PISCINE INTÉRIEURE ET SALLE DE SPORT

Durant mon stage en cabinet d'architecture, j'ai conçu l'aménagement d'une piscine intérieure et d'une salle de sport en mezzanine dans une villa privée. J'ai modélisé le projet sur ArchiCAD, puis réalisé les rendus sur Lumion. J'ai structuré les espaces avec des piliers, intégré un bar et repensé les circulations. J'ai soigné les textures, la lumière et l'ambiance, puis finalisé le projet par des rendus photo et vidéo.

Vue réaliste sur LUMION



OUTILS UTILISÉS




Réalisation des rendus réaliste à partir du fichier projet ArchiCAD



ARCHICAD

Aménagement & choix des textures et couleurs en amont sur ArchiCAD



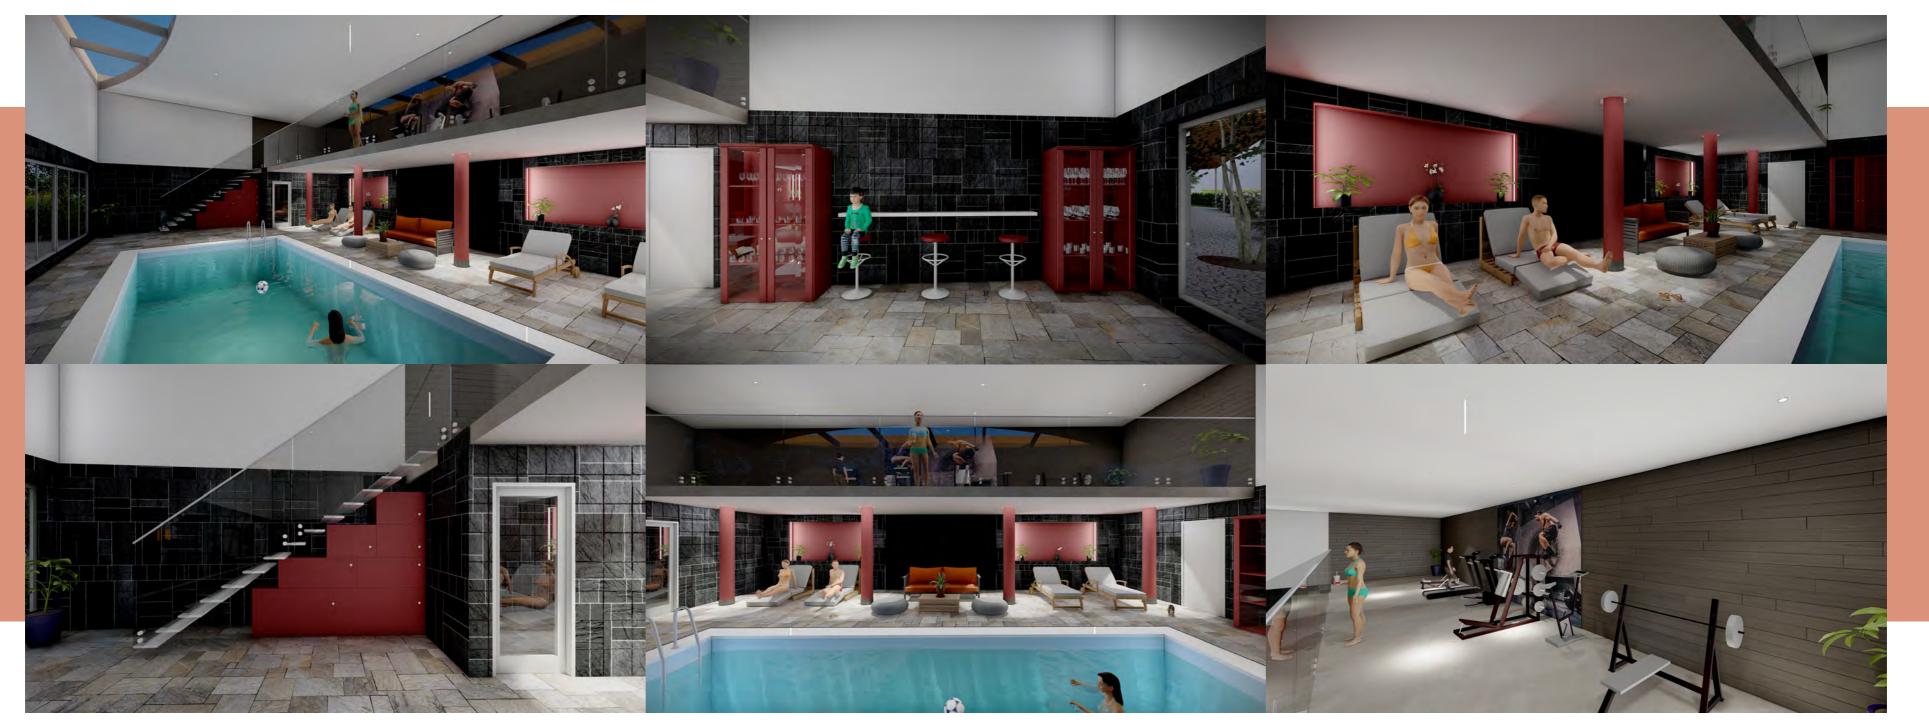




SALON DE THÉ

08

MUR HABITÉ: ENTRE ENVELOPPE, USAGE ET PAYSAGE

Dans le cadre d'un exercice sur le concept de mur habité, nous avons conçu un salon de thé implanté au cœur du parc Georges-Valbon à La Courneuve. Le projet s'organise en U autour d'un jardin central, intégrant les espaces techniques et de service (toilettes, cuisine, stockage, accueil) directement dans l'épaisseur des murs. Cette configuration permet une circulation fluide entre les différentes zones, tout en s'intégrant harmonieusement au paysage du parc.

Plan masse du Parc George Valbon & insertion projet

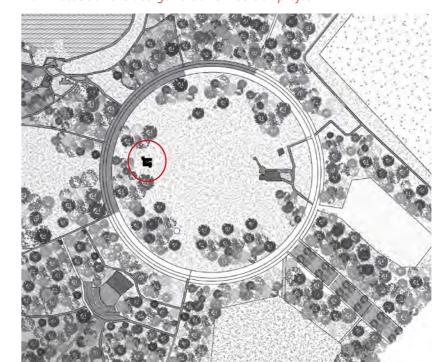

OUTILS UTILISÉS



SKETCHUP Modélisation 3D du salon de thé & aménagement




AUTOCAD Réalisation plan de masse, plan et coupes côté




ARCHICAD

Réalisation de l'axonométrie à partir du fichier sketchUp PLAN AMÉNAGEMENT INTÉRIEUR ET EXTÉRIEUR


Échelle 1: 100

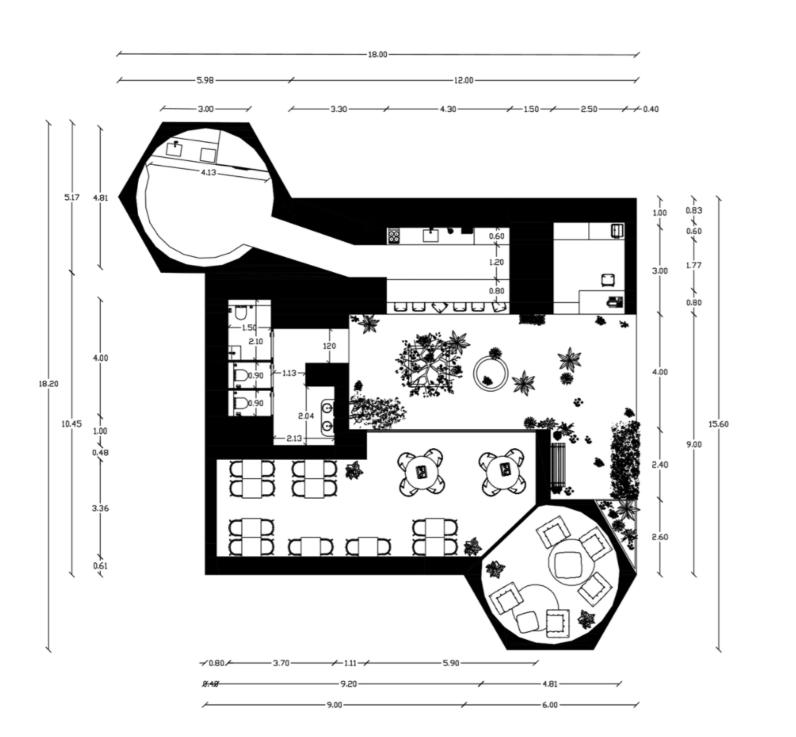



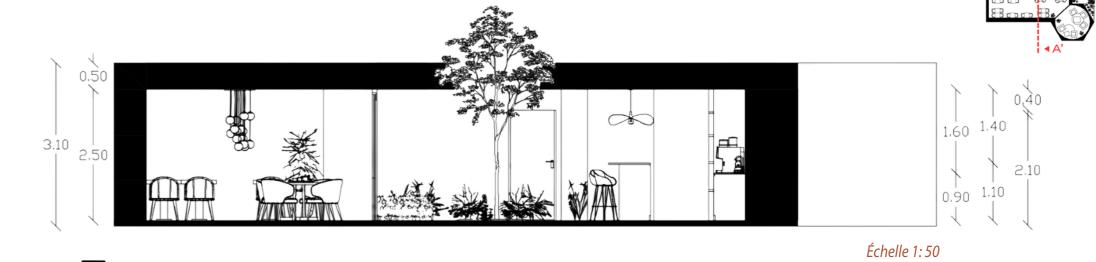

COUPE BB'

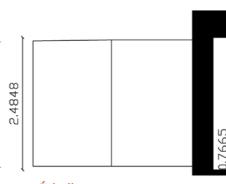

1.165 1.165 
Échelle 1:50















SCÉNOGRAPHIE POUR UNE PERFORMANCE MUSICALE

Le projet consiste à créer une installation scénique pour la chanteuse Yamay, composée de deux grandes vagues inspirées des coraux. Ces structures entourent l'artiste sur scène pour évoquer un univers marin immersif. La scénographie a évolué vers des formes plus organiques, avec des tissus brillants et transparents, et une structure autoportante pensée pour renforcer l'effet visuel et la lisibilité de l'ensemble.

Chanteuse avec décor sur scène dans un café, Photoshop



OUTILS UTILISÉS



SKETCHUP Modélisation 3D de la scène et de l'installation scénographique




PHOTOSHOP

Mise en contexte du projet au sein d'une salle de concert et d'une salle d'un café




ÉLÉVATION PROJET

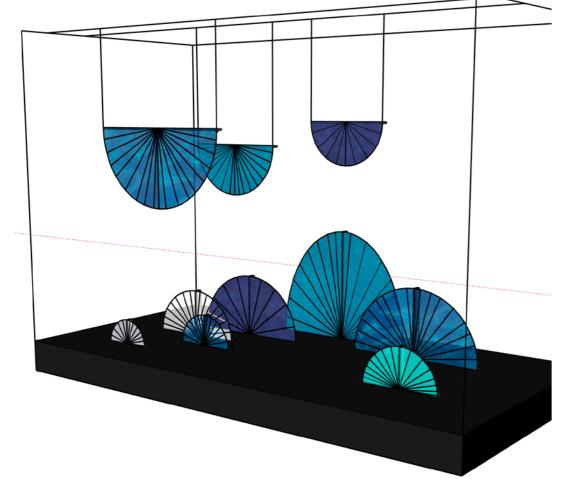


MAQUETTE PROJET



VUE FACE PUBLIC

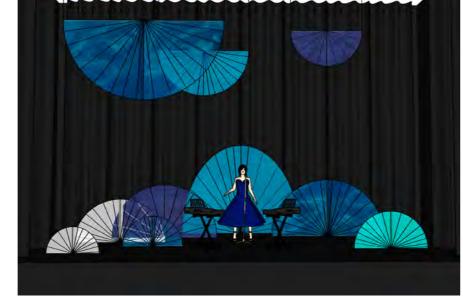



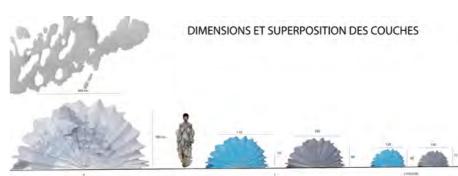





TEST LUMIÈRES, MAQUETTE ÉCHELLE 1



LES PASSERELLES DE L'ÉVEIL

09

RÉNOVATION D'UN GROUPE SCOLAIRE À CERGY

Le projet consiste à réaménager une salle de classe de maternelle et son patio attenant au sein de l'école Le Bontemps à Cergy. L'objectif est de créer un environnement d'apprentissage modulable et stimulant, favorisant l'autonomie des enfants. À l'intérieur, le mobilier est mobile et organisé par zones (lecture, manipulation, repos), avec une attention portée à la circulation et à la lumière naturelle. Le patio est transformé en extension pédagogique extérieure, avec des aménagements sensoriels (bacs végétaux, matières au sol, assises) pour encourager les expériences en plein air et le lien intérieur/extérieur.

Plan masse texturé du site du projet, Photoshop



OUTILS UTILISÉS



SKETCHUP

Modélisation 3D de l'aménagement intérieur et extérieur du projet



PHOTOSHOP

Insertion des personnage sur site



ARCHICAD

Réalisation du bâtiment de l'école existant



ILLUSTRATOR
Retouche plan pour zoning


PLAN MASSE ZOOM PROJET

Carte sensible du site, Photoshop






Axonométrie du bâtiment existant

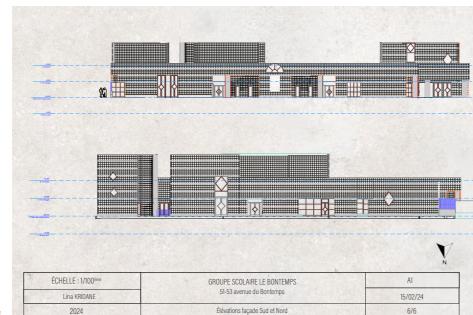

Élévaion façade Sud et Nord

PLAN DE DESSUS PROJET

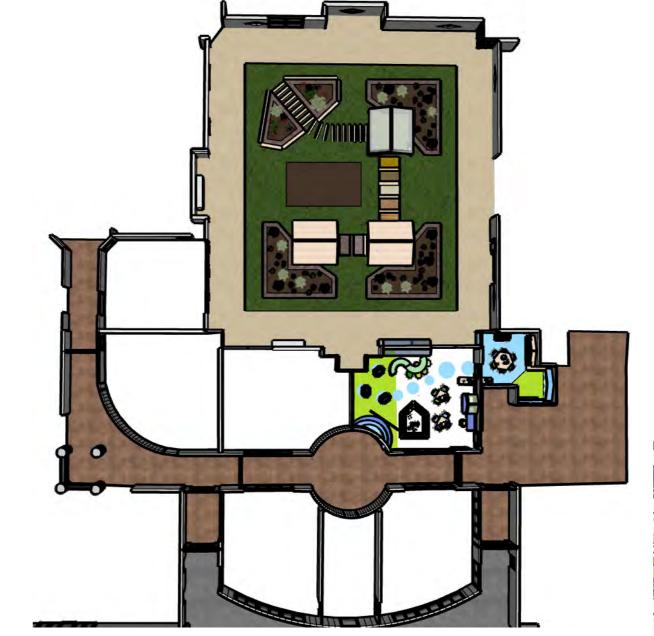









MISE EN LUMIÈRE – ATELIER AVEC LE SCÉNOGRAPHE M. BOYEAU

Lors d'un atelier dirigé par le scénographe M. Boyeau, nous avons exploré les effets de lumière à travers la réalisation d'une maquette. Différents types de lampes et d'accessoires (gobos, filtres) ont été utilisés pour créer des ambiances, des ombres portées et des compositions lumineuses. L'objectif était de comprendre comment la lumière façonne l'espace et influence la perception scénographique.

Test lumière rouge avec reflets blancs




OUTILS UTILISÉS










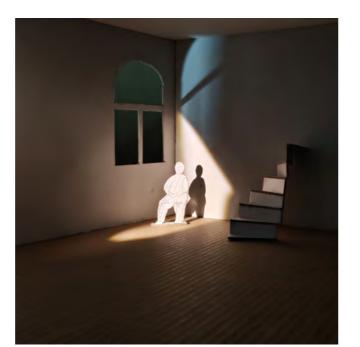







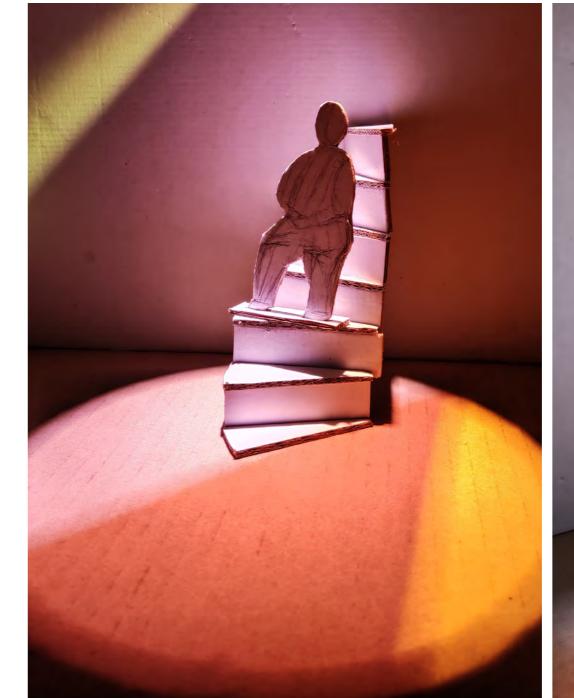






RÉAMÉNAGEMENT D'UNE TERRASSE

Lors de mon mois de stage, j'ai été chargé de repenser la terrasse de ma maître de stage. Le projet consistait à renouveller le mobilier existant, devenu inadapté, et à proposer une nouvelle disposition optimisée pour un espace restreint. J'ai conçu un aménagement fonctionnel et esthétique, en tenant compte de ses goûts, de sa palette de couleurs et de son budget. L'objectif était d'offrir un lieu agréable à vivre, harmonieux et mieux adapté à ses usages.

Plan masse disposition projet (phase Esquisse)

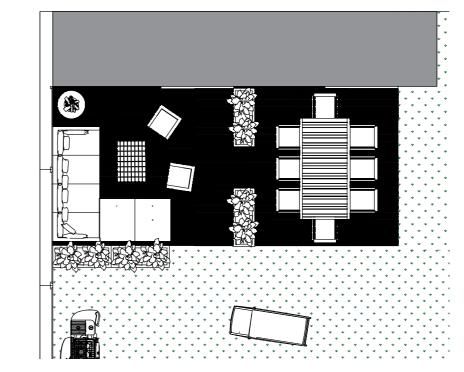

OUTILS UTILISÉS



D5 RENDER Rendu réaliste du projet



SKETCHUP Modélisation 3D et aménagement




AUTOCAD

Réalisation des coupes et élévations côtés à partir du fichier SkechtUp



PLAN MASSE PROJET DÉFINITIF



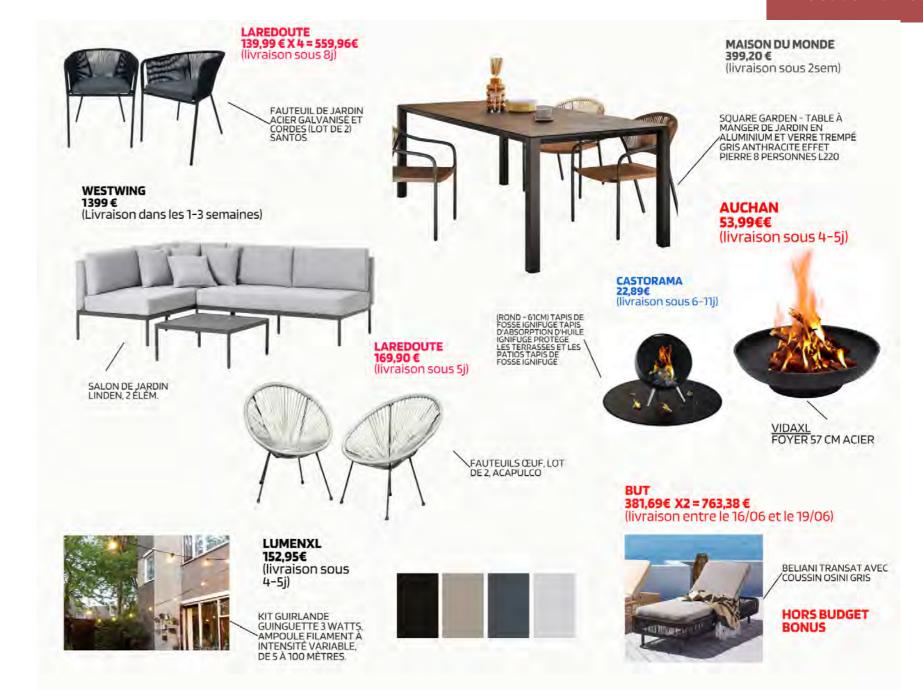

 ϵ